



მალის ნაშენის ტიპური განვითარებული / SUPERSTRUCTURE TYPICAL CROSS PROFILE

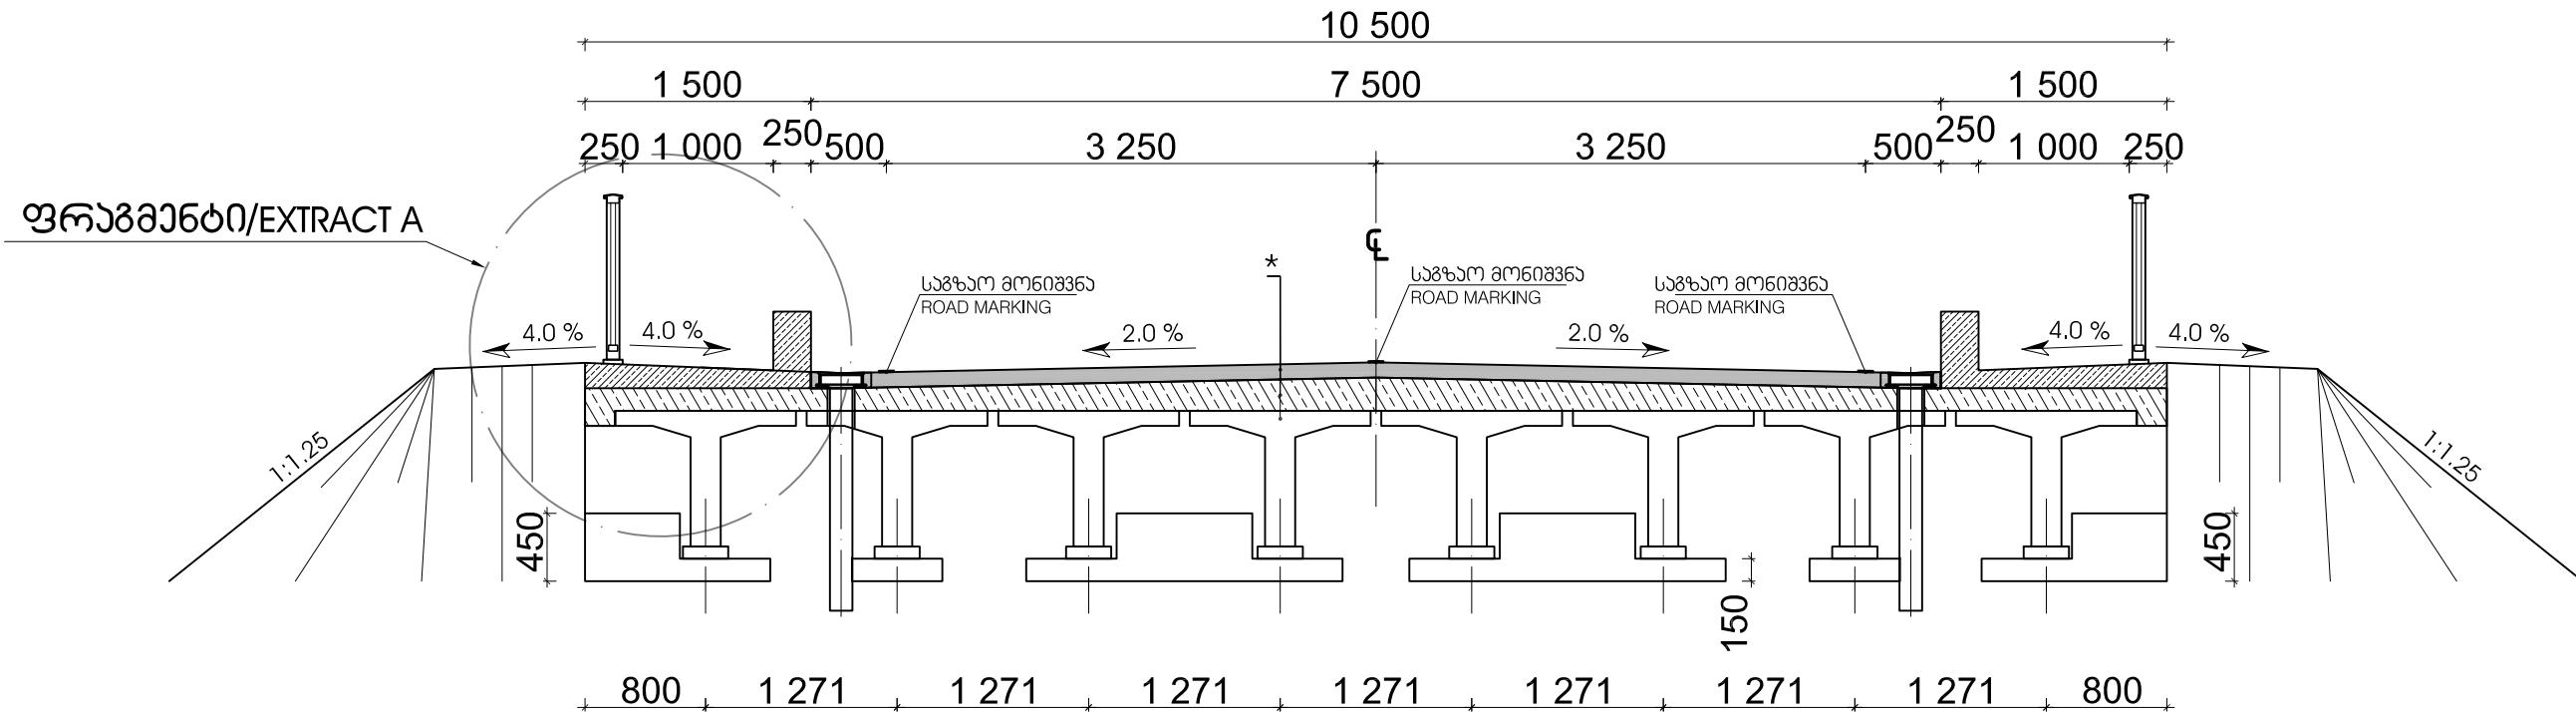

ფრაგმენტი/EXTRACT "A"
მასშტაბი/SCALE: 1:50

გასშტაბი/SCALE: 1:50

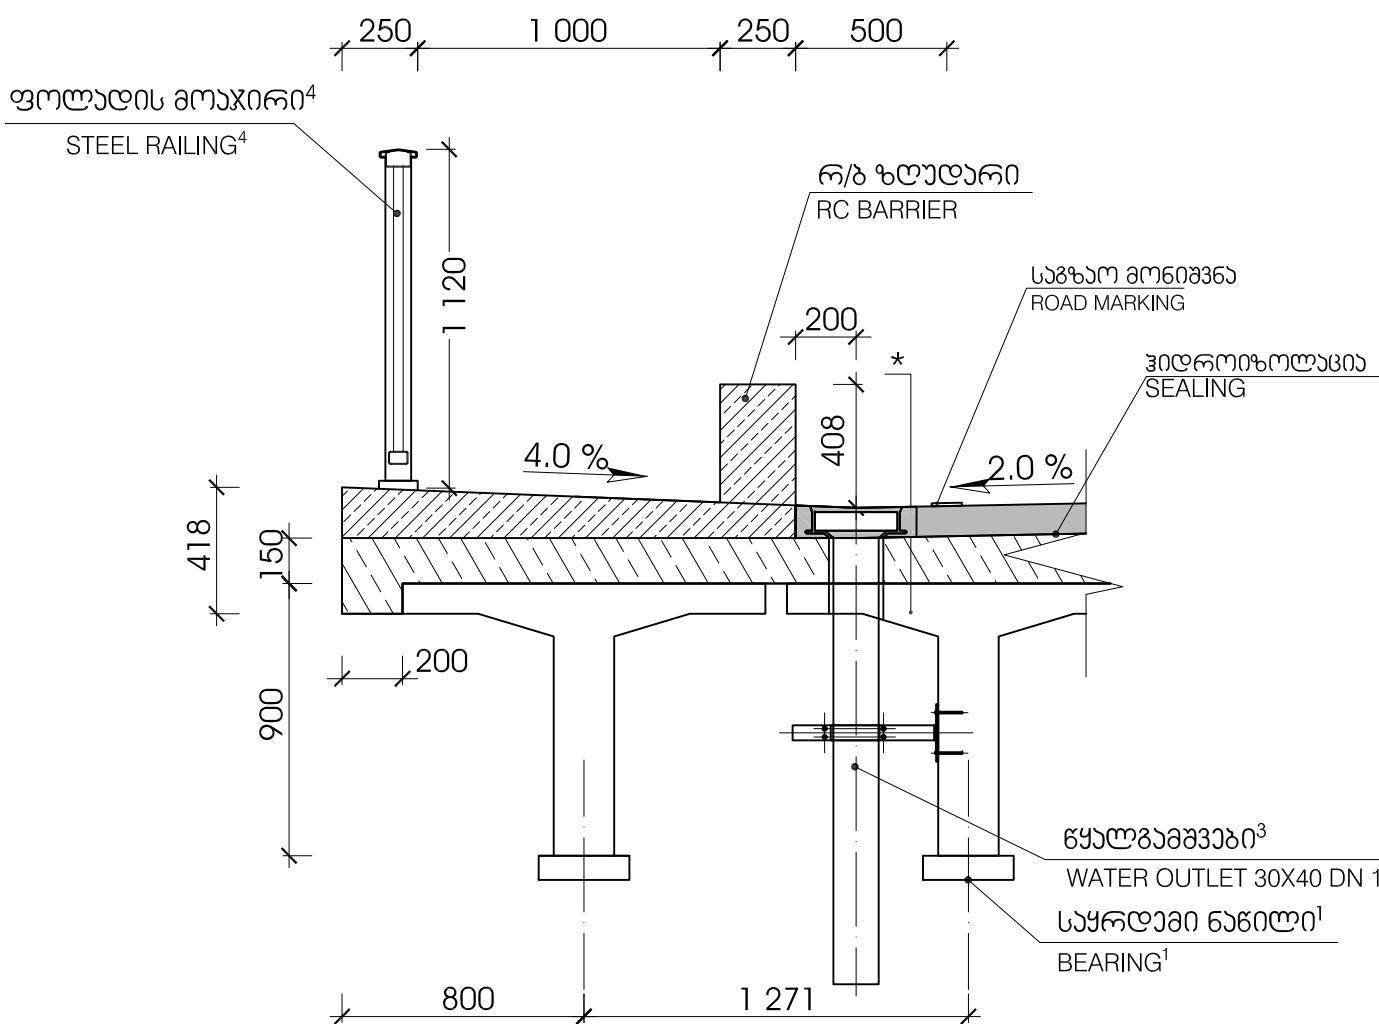

- | | |
|-------------------|--------------|
| 1- ნახაზი / DWG # | - BR-DET-001 |
| 3- ნახაზი / DWG # | - BR-DET-003 |
| 4- ნახაზი / DWG # | - BR-DET-004 |

ორნის საფუარი

ორნი

b

/ PRECAST RC T-GIRDER

- 40 mm

- 50 mm

- 10 mm

- min. 150 mm


- 900 mm

					<p>დამტკიცებულება:</p> <p>„კოქს კონსალტინგ“ GMBH, შპატერნაშტრაუ 32-38, 56068 კობლენცი, გერმანია</p>	<p>DESIGN CONSULTANT:</p> <p>KOCKS CONSULT GMBH, STEGEMANNSTRASSE 32-38, 56068 KOBLENZ, GERMANY</p>	<p>დამტკიცილი / APPROVED: თარიღი / DATE:</p>	<p>გალის ხაზის ტიპური გენოგები SUPERSTRUCTURE TYPICAL CROSS SECTION</p>	<p>სახალისეო განვითარების სამინისტრო მდ. კახას ახალი სახით გადასასტულის მარჯალისა NEW BRIDGE CONSTRUCTION ON RIV. KUKHA AT KM 13 OF THE TSKALUBO-KHONI STATE HIGHWAY</p>
					<p>დაკრძალვა / DESIGNED:</p>	<p>დახარი / DRAWN:</p>	<p>მასშტაბი / SCALE: 1:25/50</p>	<p>საქართველოს კავშირის განვითარებისა და ინფრასტრუქტურის სამინისტრო საქართველოს საკამაოობრივი მასშტაბის დარღვევების მინისტრი</p>	
განვითარების REV.	გვ. 001 AMENDMENTS	306 BY	დამტკიცილ APPROVED	თარიღი DATE	<p>გვარეჩება / CHECKED:</p>	<p>თარიღი / DATE:</p>	<p>განვითარების მინისტრის ხორბა / ORIGINAL DRAWING SIZE: A3 (420 x 297)</p>	<p>განვითარების მინისტრი / DRAWING: BR-STRU-001</p>	

განაპირობებული გურავის სტრუქტურული გამოსტკონსტრუქცია / ABUTMENT STRUCTURAL OUTLINE


600/VIEW B-B

(ხილვაში გამოსახულ არა / PILES NOT SHOWN)

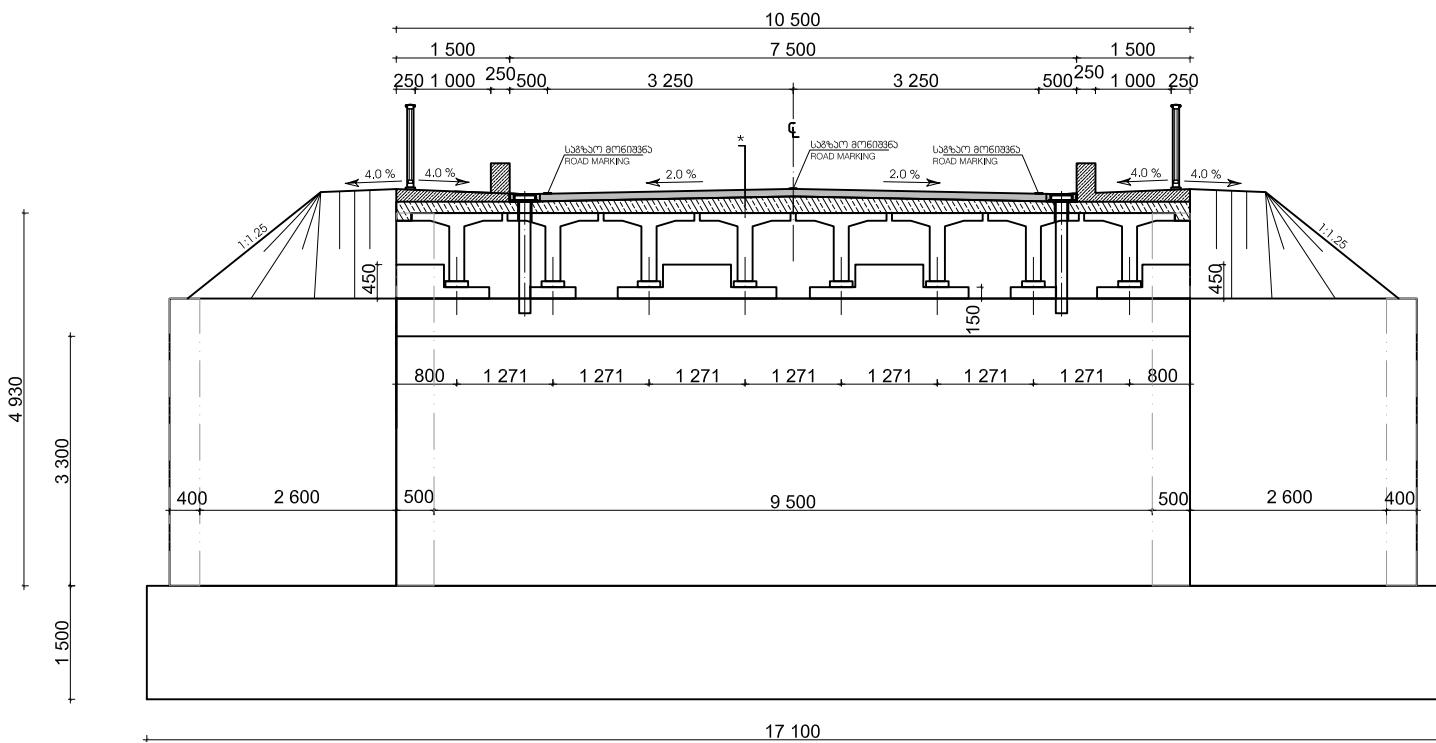


ଓରୋଡ଼ୀ/SECTION A-A

(ხილვაში გამოსები არა / FILES NOT SHOWN)

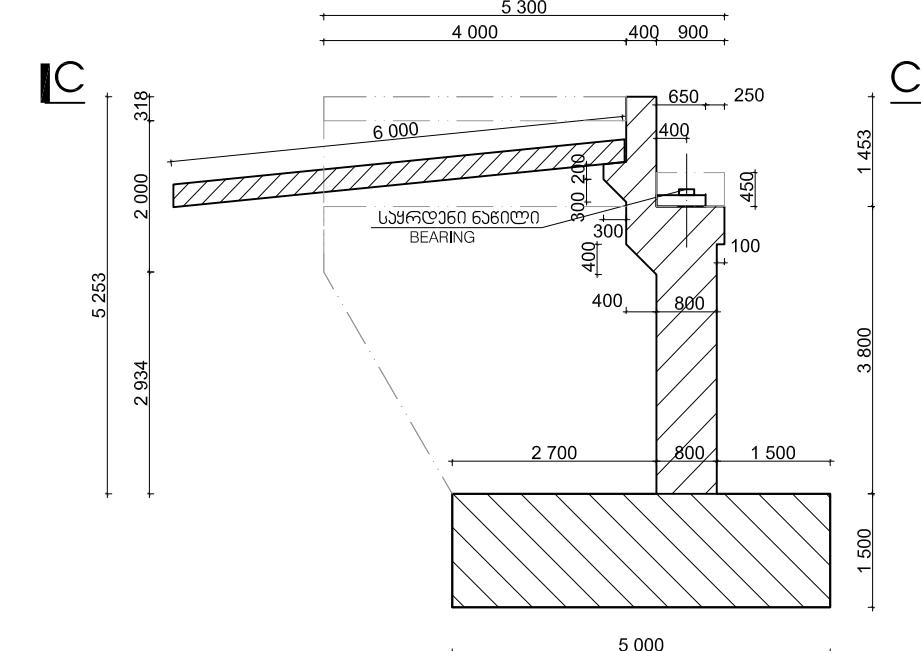

કાર્યક્રમ/SECTION C-C

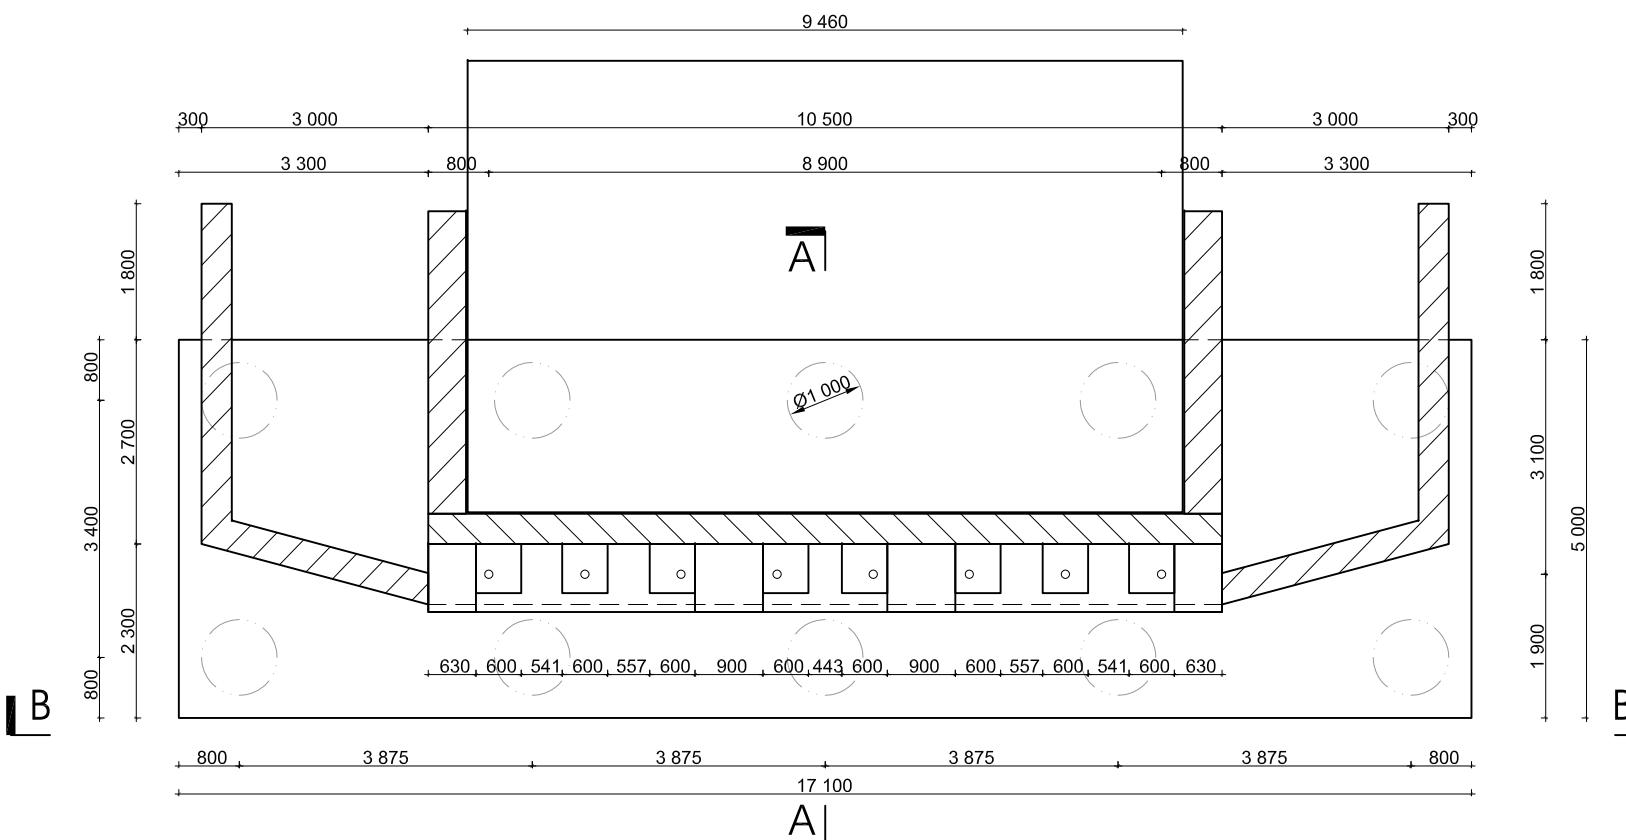

- (*) წვრილმარცვლოვანი ასფალტბეტონის საფარი
Bitumenious Wearing Course
- მსხვილმარცვლოვანი ასფალტბეტონი
Bitumenious Binder Course
- ჰიდროიზოლაცია / Seal
- რკინაბეტონის ფილა, / RC Deck Slab
- წინაპრალოამზაობული ლაბ. ალტ. / PRECAST RC T-G

- 40 mm
- 50 mm
- 10 mm
- min. 150 mm
800 mm

ზოგადი გენეტიკა

1. ყველა ზორა მილიგიანთონის, თუ სავაგვარიალ არა მითითებული
 2. ზორას ნახაზის მასშაბირებით ნა დაადგინ, გამოიყენოთ მხოლოდ მითითებული ზორაზი
 3. მუკრანალობისს პონტიური უნდა შეამოწვოს ზორაზი, რიშვალებაი და ანაზორაზი, რაიგა შეუსაბამობის შესახებ ცენობოს ზედამხელველ იწინერს საკუთროდა დაუკავშირდა.

1. 28 დღის ბაზონის ფილიცელური სიმძლავი 5 გამოვაზარ, $f'c=30$ კანონით დანიშნულ და დამტკიცებულ ხაზზე უნდა ყოფილ 40 გ ეს.

GENERAL REMARKS

- GENERAL REMARKS:**


 1. ALL DIMENSIONS ARE IN MILLIMETER UNLESS OTHERWISE
MENTIONED
 2. DO NOT SCALE THIS DRAWING. USE GIVEN DIMENSIONS
ONLY
 3. DURING CONSTRUCTION OF THE WORK, THE CONTRACTOR
MUST CHECK THE DIMENSIONS, LEVELS AND MEASUREMENT. DISCREPANCIES IF
ANY TO BE REPORTED TO THE ENGINEER BEFORE EXECUTION.

B. MATERIAL

- 1. CONCRETE 28 DAYS STRENGTH IN CYLINDER, $f'_c=30\text{ MPa}$.
THE TRIAL MIX DESIGN STRENGTH SHALL BE 40.0 MPa.**

					<p>დამტკიცებული:</p> <p>„კოქს კონსალტინგ“ GMBH, შტატერბურგი 32-38, 56068 კობლენცი, გერმანია</p>	<p>DESIGN CONSULTANT:</p> <p>KOCKS CONSULT GMBH, STEGEMANNSTRASSE 32-38, 56068 KOBLENZ, GERMANY</p>	<p>დამტკიცი / APPROVED: მართი / DATE:</p>	<p>განახლებული გარეშე კონსტრუქცია ABUTMENT STRUCTURAL OUTLINE</p>	<p>სახელმწიფო გარეშე კონსტრუქცია NEW BRIDGE CONSTRUCTION ON RIV. KUKHA AT KM 13 OF THE TSKALTUBO-KHONI STATE HIGHWAY</p>
განვითარების MINISTRY OF REGIONAL DEVELOPMENT AND INFRASTRUCTURE OF GEORGIA	შეკვეთის AMENDMENTS	305 REV.	დამტკიცებული APPROVED	თარიღი DATE	დაკრიტებული / DESIGNED:	დასახური / DRAWN:	მასშტაბი / SCALE: 1:100	ნახატის მოზღვეული ზომა / ORIGINAL DRAWING SIZE: A3 (420 x 297)	დრო / DRAWING: BR-STR-002
					შეკვეთი / CHECKED:	თარიღი / DATE:			

შირვანის სამუშაოების განცხილი PRECAST GIRDER REBAR SCHEDULE

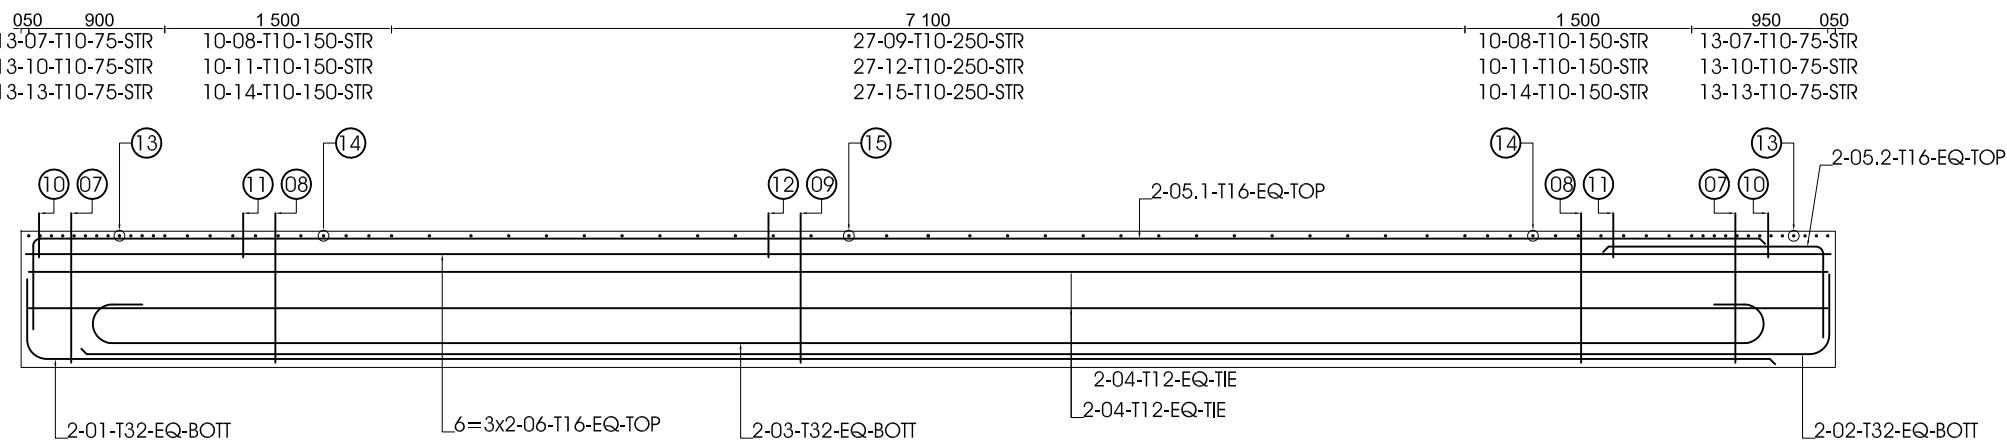

A. GENERAL NOTES:

1. ALL DIMENSIONS ARE IN MILLIMETER UNLESS OTHERWISE MENTIONED.
 2. DO NOT SCALE THIS DRAWING. USE GIVEN DIMENSIONS ONLY.

B. MATERIAL

1. CONCRETE C35/43(ASTM C5000)
 2. YIELD STRENGTH OF STEEL, $f_y = 420$ MPa(ASTM A706M)

C. COVERING

D. CURING
THE GIRDERS MUST BE CURED FOR 28 DAY'S IN THE CONSTRUCTION YARD BY MOIST CURING OR OTHER SUITABLE MEANS AS APPROVED BY THE ENGINEER.

የኢትዮጵያ ማኅበራዊ

1. ყველა ზომა მილიმეტრაში, თუ სხვაგვარად არა
ეითითავსალი
 2. ზომას ნახაზის მასშაბირებით ეს დასაფიქტო, გამოიყენო
ას კონკრეტული ულიკ-ორიენტირებული მასშაბი.

ମୁଖ୍ୟମନ୍ତ୍ରୀ ପାଇଁ ଆମେ କିମ୍ବା

- B. ସାମାନ୍ୟ 1. ପରିପାଦିତ କଲ୍ୟାନୀ C35/43(ASTM C5000) ଅନୁଯାୟୀ ଉପରେ ଥିଲା 100.000 (ASTM A706M)

2. အုပ္ပန်အရေး အာနာဖြန်

C. ბეჭონის დამცვი ფარა:
ყველა მხრიდან 30 მმ

D. ბეჭონის გამყარება:
კორპუს ბეჭონი უდაბი გამყარდეს 28 დღის განმავლობაში
დასახურულებულ პოლიტონიურ თანამდებობების მოწყვეტით
26 დღის მიზანზე მიმდინარე დამატებითი სამართლო
გამოიყოფა

— ANY DISCREPANCIES IN BAR DESIGNATION
BETWEEN THE REINFORCEMENT SCHEDULE AND
BAR BENDING DETAILS - THE LATER SHALL

၁၂၀၈၀၃၂၀၈၀၈ ၁၂၀၆၀၉၀၈၁၂ ၁၂၀၅၀၇၀၈၁၂
၁၂၀၄၀၆၀၈၁၂ ၁၂၀၃၀၅၀၈၁၂ ၁၂၀၂၀၄၀၈၁၂ ၁၂၀၁၀၃၀၈၁၂

ສັກຄະນະລົງກາຖານ/ABBREVIATIONS

EQ - თანაბრულებულიცხველი/EQUALLY DISTRIBUTED
BOTT - ძირითად მღებარე/BOTTOM DISPOSITION
TOP - თავითად მღებარე/TOP DISPOSITION
EF - ერთგვარის მხარე/EARTH FACE
SF - გარე მხარე/SUN FACE
STR. - განივი კორატურა/STIRRUP
CONN - დამაკავშირორებული ლარო/CONNECTION BAR
TIE - შეკრავი ლარო/TIE BAR
Harp - დახრილი კორატურა/HARPED BAR
BS - მონიშვნის მხრიდან/BOTH SIDES

BAR MARKING

ବାର୍ ମର୍କିଙ୍ ପାଇସିଲ୍ ରୁଦ୍ଧିତିରେ


BAR MARK		SPACING
ଡାକ୍ଟର୍ ନାମରେ		ଦିଶା
20 - 05 - T 20 - 150 - EF		
NOS. OF BAR		LOCATION/REMARKS
ଡାକ୍ଟର୍ ନାମରେ		ଡାକ୍ଟର୍
କୁଣ୍ଡଳୀରେ		ଅଭିନାଶିକ୍ଷା/ଅଭିନାଶିକ୍ଷା
TYPE OF REBAR		DIA OF REBAR
ଫେନ୍ଡିର୍ ରେ		ଫେନ୍ଡିର୍

INDICATRES BAR CUT POINT
ალიგატორის დარღვეულის
განვითარების ცენტრი


T - აღნიშვნას პროფილოვან არმატურას
დანადობის გაღალი ზღვრით
T - INDICATES HIGH YIELD DEFORMED BAR

530000 / SECTION
A-A

ძვრის ნიერობისათვის ლაროს
ლაბაკავშირების დაგრძელება
REBAR EXTENDED AS SHEAR CONNECTOR

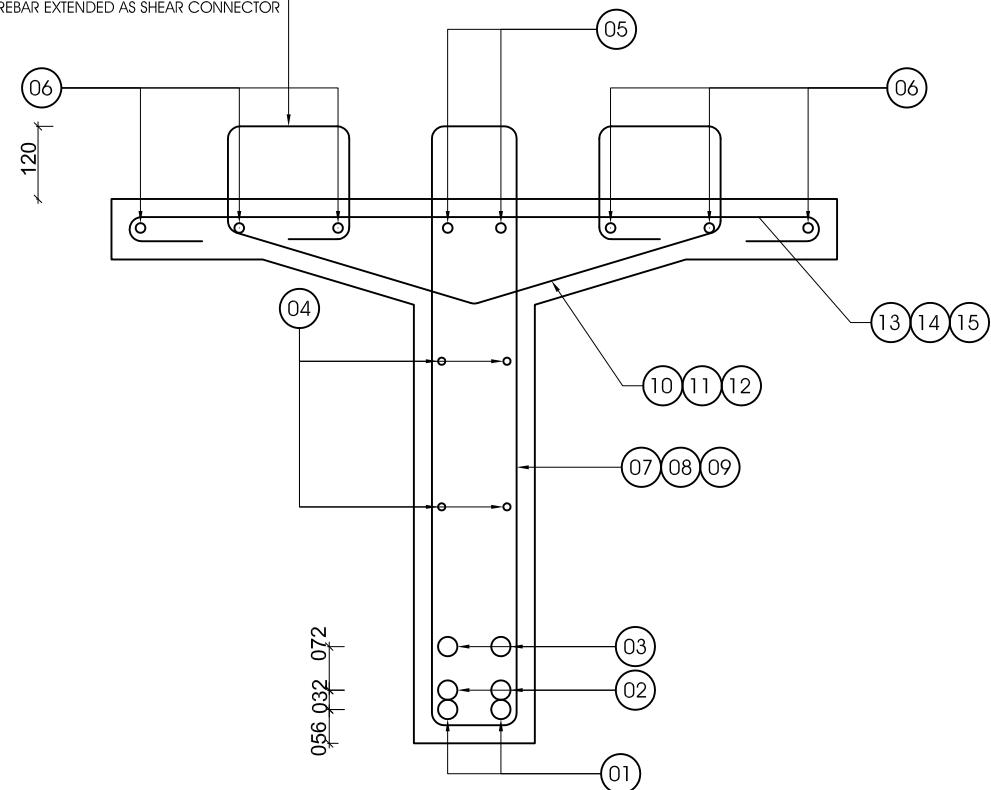

ქართული კომეტურის მოლანის სპეციფიკაცია
GIRDER REBAR BENDING DETAILS

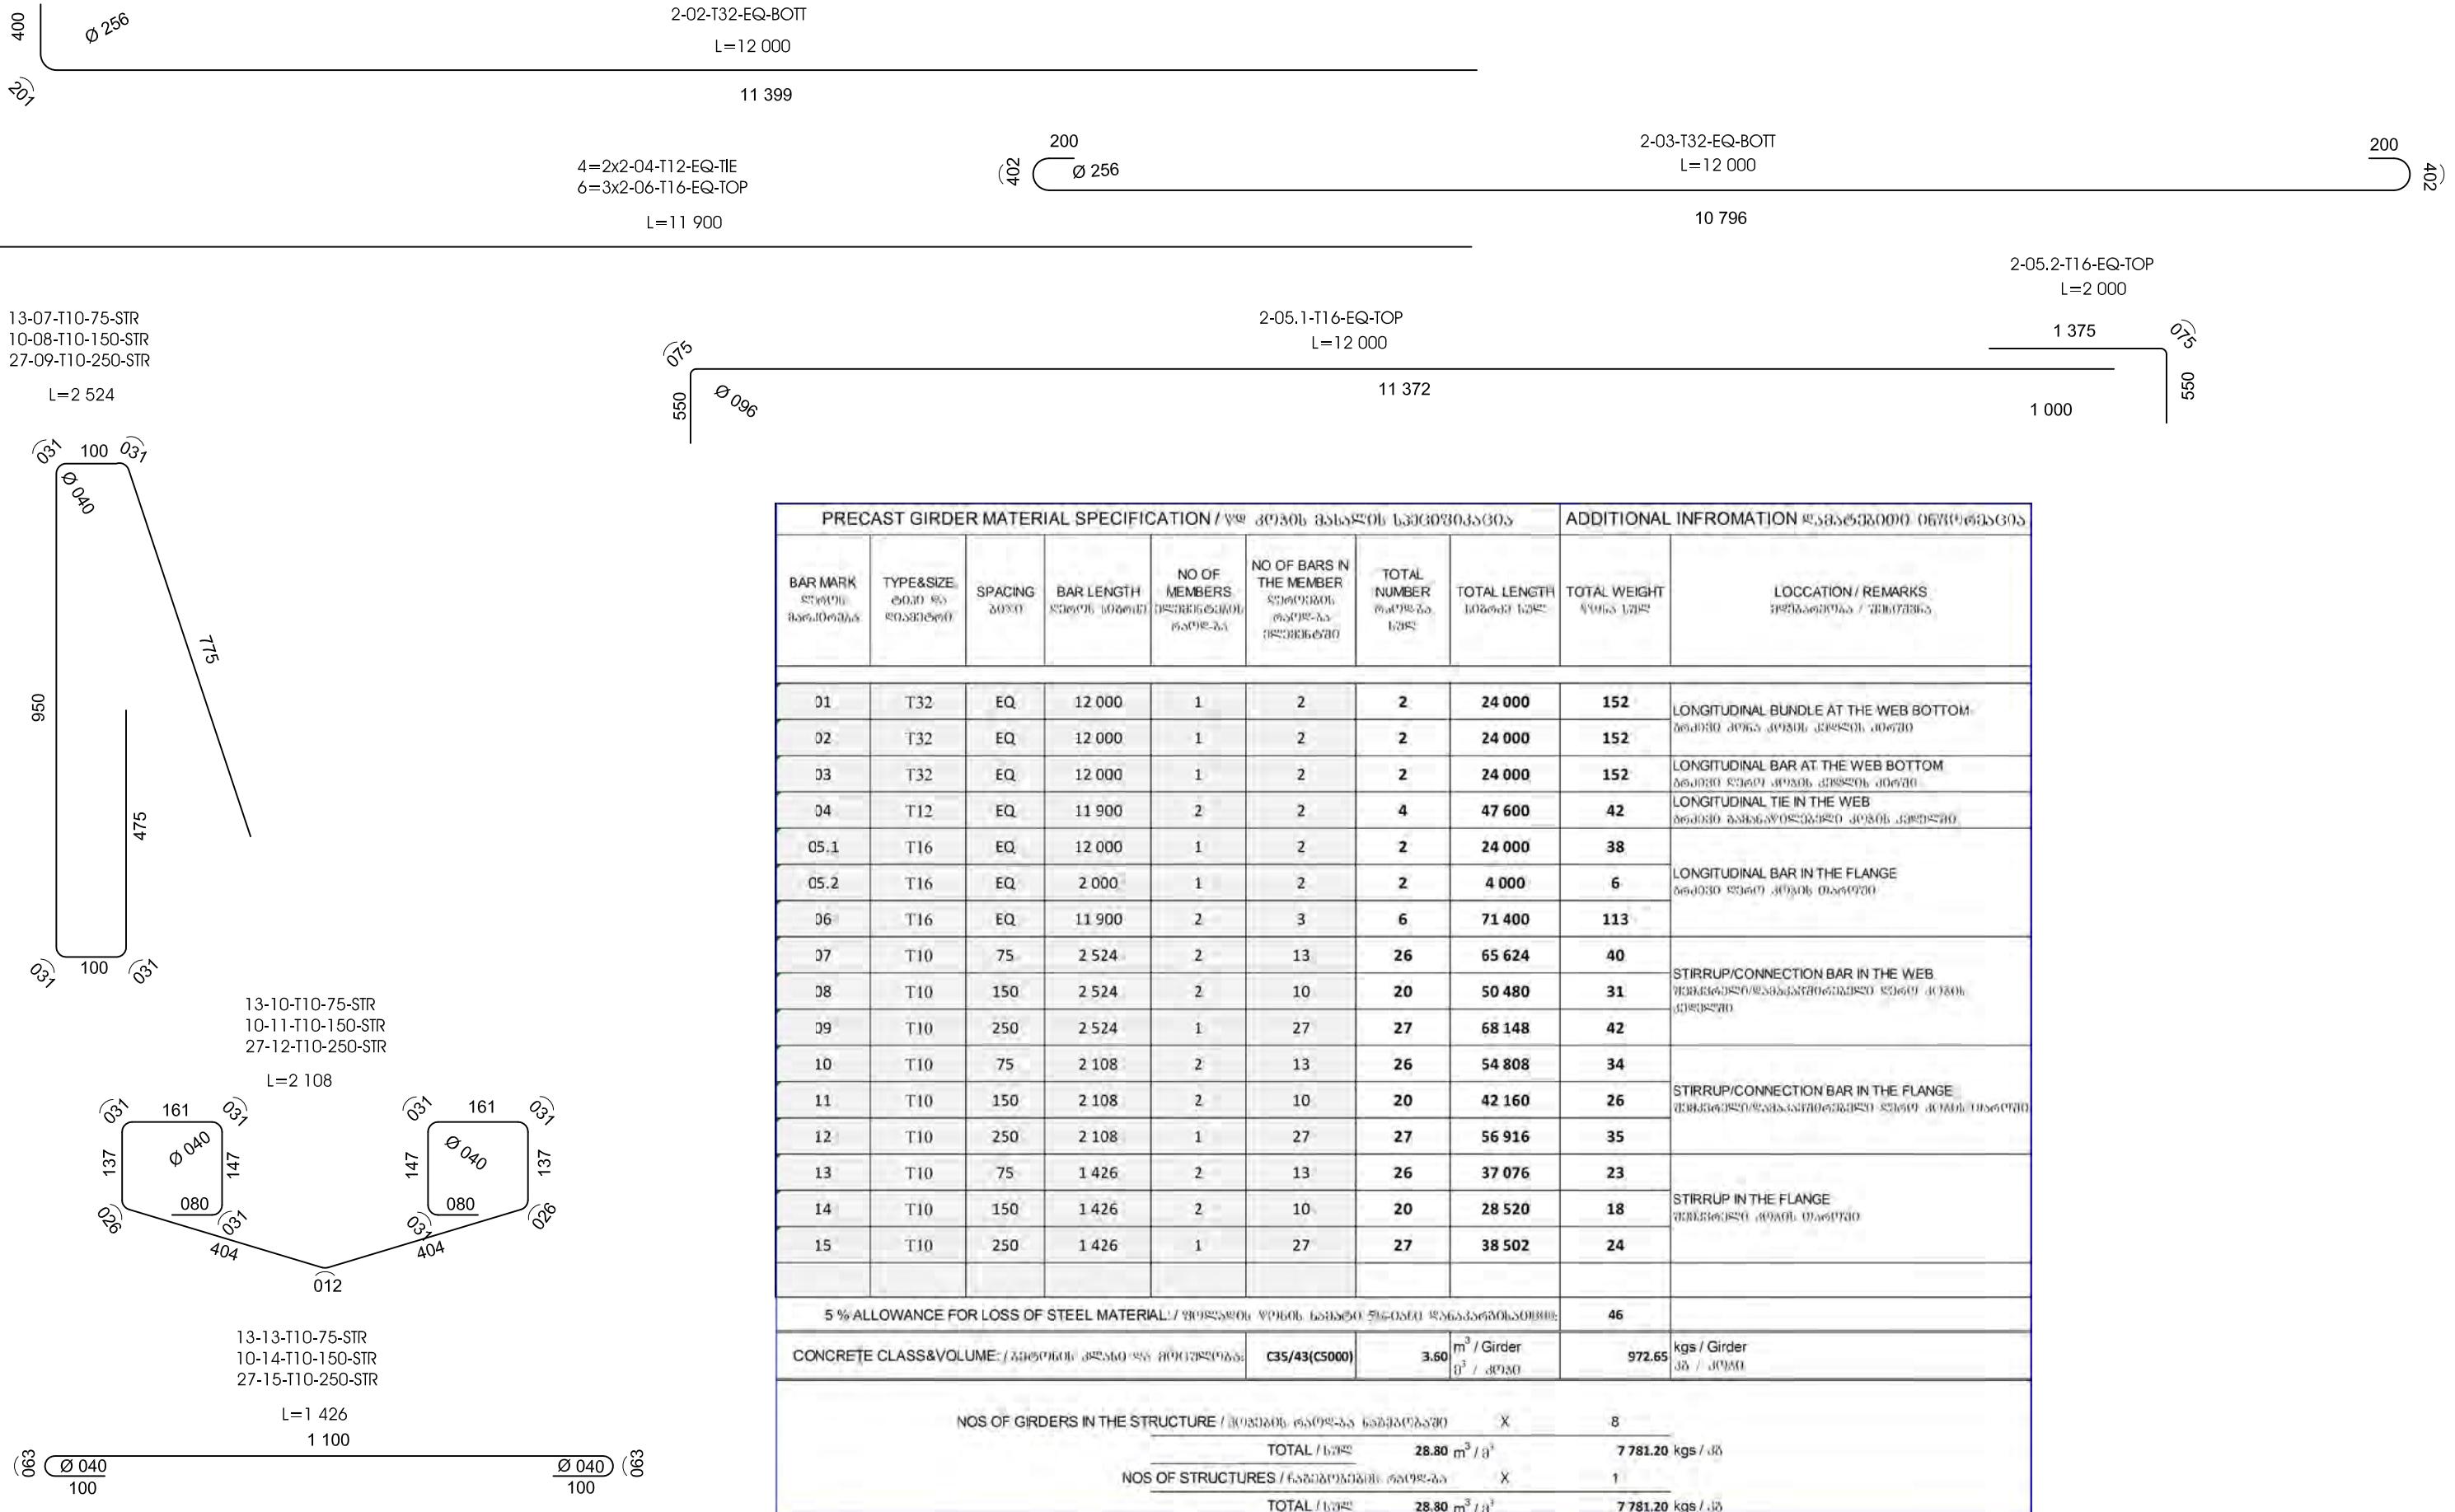

					დამატების მინაშები:	DESIGN CONSULTANT:	დამატების / APPROVED: თარიღი / DATE:	ქართული კომეტურის მოლანის განხილვის REBAR BENDING DETAILS OF THE PRECAST GIRDER	სახელმწიფო კონსულტანტის მინაშების მინაშები მდ. ქასახი ახალი სახლის გადასასვლელის მშენებლის NEW BRIDGE CONSTRUCTION ON RIV. KUKHA AT KM 13 OF THE TSKALTUBO-KHONI STATE HIGHWAY
8560601	AMENDMENTS	306 BY	დამტკიცებული	თარიღი	DESIGNED:	KOCKS CONSULT GMBH, STEGEMANNSTRASSE 32-38, 56068 KOBLENZ, GERMANY	DRAWN:	განვითარების მინაშების მინაშების განხილვის REBAR BENDING DETAILS OF THE PRECAST GIRDER	სახელმწიფო კონსულტანტის მინაშების მინაშები მდ. ქასახი ახალი სახლის გადასასვლელის მშენებლის NEW BRIDGE CONSTRUCTION ON RIV. KUKHA AT KM 13 OF THE TSKALTUBO-KHONI STATE HIGHWAY
					REVIEWED / CHECKED:	თარიღი / DATE:		განვითარების მინაშების მინაშების განხილვის REBAR BENDING DETAILS OF THE PRECAST GIRDER	სახელმწიფო კონსულტანტის მინაშების მინაშები მდ. ქასახი ახალი სახლის გადასასვლელის მშენებლის NEW BRIDGE CONSTRUCTION ON RIV. KUKHA AT KM 13 OF THE TSKALTUBO-KHONI STATE HIGHWAY

ATTENTION:

- BEFORE TRANSPORTATION OF THE GIRDER AT SITE, THE CONTRACTOR SUBMITS A METHOD STATEMENT DETAILING THE TRANSPORTATION PROCESS AND TAKE APPROVAL FROM THE ENGINEER.
 - LIFTING ARRANGEMENT SHALL BE SUCH THAT NO AXIAL FORCE OR TORSION IS INDUCED IN THE GIRDER.

საყურალლებო:

- კოფერს სამარაბლო მოადინე
ტრანსორტირეაბლი
კონტრაქტორი წარმოადგენს
ტრანსორტირეაბლის გეთოლის
დეტალები განაცხადს და იღებს
იცირნის თანხმობას
 - აცევისას კოფერი არ უდია აღიძრას
რაიმა ლერძები ძალა ან მგრძელები
მომენტი

საპროექტო დამვიწები

კონფიდენციალური დოკუმენტების გადასატყობის მიზანით

- კონცენტრირებული დამზადებების სახელმწიფო
 - დასახურობების ან ტრანსპორტირებისათვის კონკი აირევა ბეჭონის არანალებ ჩი=35 მას საკონკატო სიმძლავეზე, თუ არავა ხოლო დამზადებების უფრო დაბალი სიმძლავისას, შესაძლოა საჭირო იქნას დაგატებითი არამორება არავის მოლების ზონაში,
 - კონცენტრირებული განივალებითი ზეალირობალ მდგრადირების იმყოფება,
 - არევა ან დაყრდნობა ხოლო დამზადებების განვითარების მდგრადირობის განვითარებით არავის მოლების ზონაში, რამაც გამოიხატა არავის საჭიროების გამოვლენილი ძაბვების შემოწერას,
 - კონცენტრირებული სამშენებლო მოელაზე ძირის მთალ ფართობზე დაყრდნობილ მდგრადირობის განვითარებაში, სხვაგვარ ტრანსპორტირებისათვის, საჭიროა გამოვლენილი ძაბვების შემოწერას,
 - ფილატერი გადაიტენა სამშენებლო მოელაზე ძირის მთალ ფართობზე დაყრდნობილ მდგრადირობაში, სხვაგვარ ტრანსპორტირებისათვის, საჭიროა გამოვლენილი ძაბვების შემოწერას,
 - ფილატერი კონცენტრირებული გამოვლენილი ძაბვების სრული საკონკატო სიმძლავის მიღებაში შემდეგ.

DESIGN ASSUMPTIONS:

The girders are designed considering the following assumptions:

- Girders are produced at workshop
 - Lifting of the girder to transport or to place at stockyard at f'c = 35.00 mPa design concrete strength. Additional reinforcement at the lifting point may required if lifted at less strength.
 - Girders shall be kept upright at all times.
 - Lifting and support points are as shown in the drawing. Any change of the location needs check of concrete stress for lifting.
 - Girders shall be transported to the site as fully supported at the bottom. Transported by other way may require stress check.
 - Deck placed at full concrete strength

A. GENERAL NOTES:

- A. GENERAL NOTES:**


 1. ALL DIMENSIONS ARE IN MILLIMETER UNLESS OTHERWISE MENTIONED.
 2. DO NOT SCALE THIS DRAWING. USE GIVEN DIMENSIONS ONLY.

A. ზოგადი პერიოდი

1. ყველა ზომა მიღინავთ რა გამო, თუ სხვაგვარად არა
მიღინავთ.
 2. ზომას ესაზღის გასწავაში ეს დაუდგინო.
გამოყენეთ მხლოდ მიღინავთ ზომები.

A. GENERAL NOTES

1. ALL DIMENSIONS ARE IN MILLIMETER UNLESS OTHERWISE MENTIONED.
 2. DO NOT SCALE THIS DRAWING. USE GIVEN DIMENSIONS ONLY.

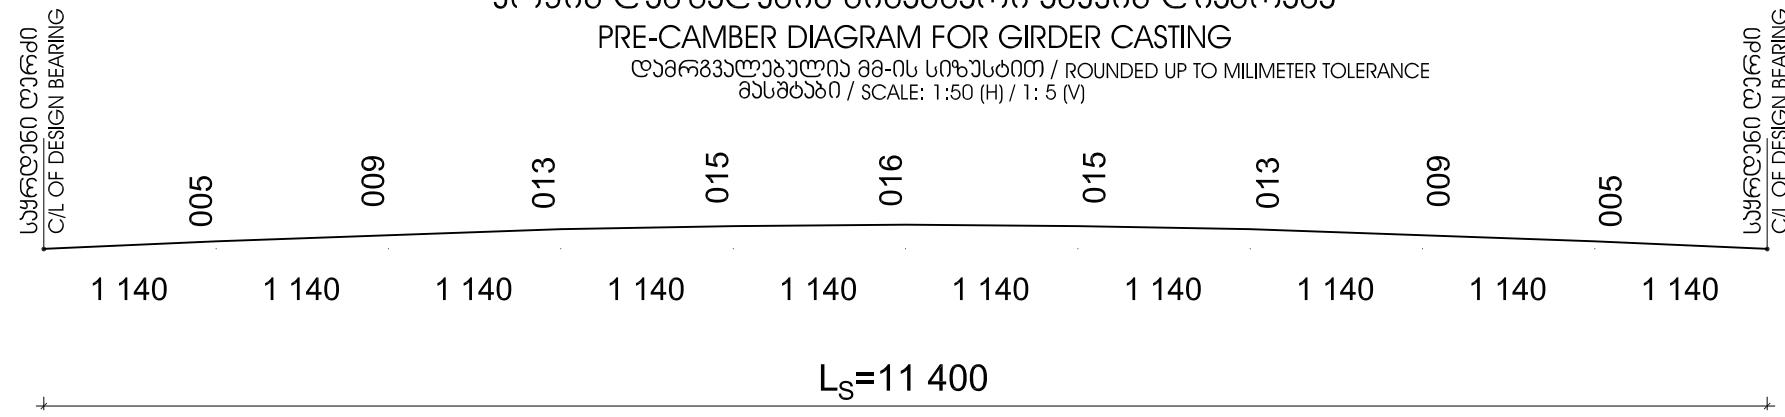

ԿՐԻՍՏՈՆԵԱԼՈՒԹՅԱՆ ՇՈՒՐԳԱՎՐԱՄ ԱՐԵՎԱԿԱՆ ՀԱՅՈՒԹՅՈՒՆ


PRE-CAMBER DIAGRAM FOR GIRDER CASTING

დამრგვალებელი მასშტაბი / ROUNDED UP TO MILLIMETER TOLERANCE
მასშტაბი / SCALE: 1:50 (H) / 1: 5 (V)

L_S=11 400

ესა კოშის მონტაჟის განრიგი


PRECAST GIRDER HANDLING SCHEDULE

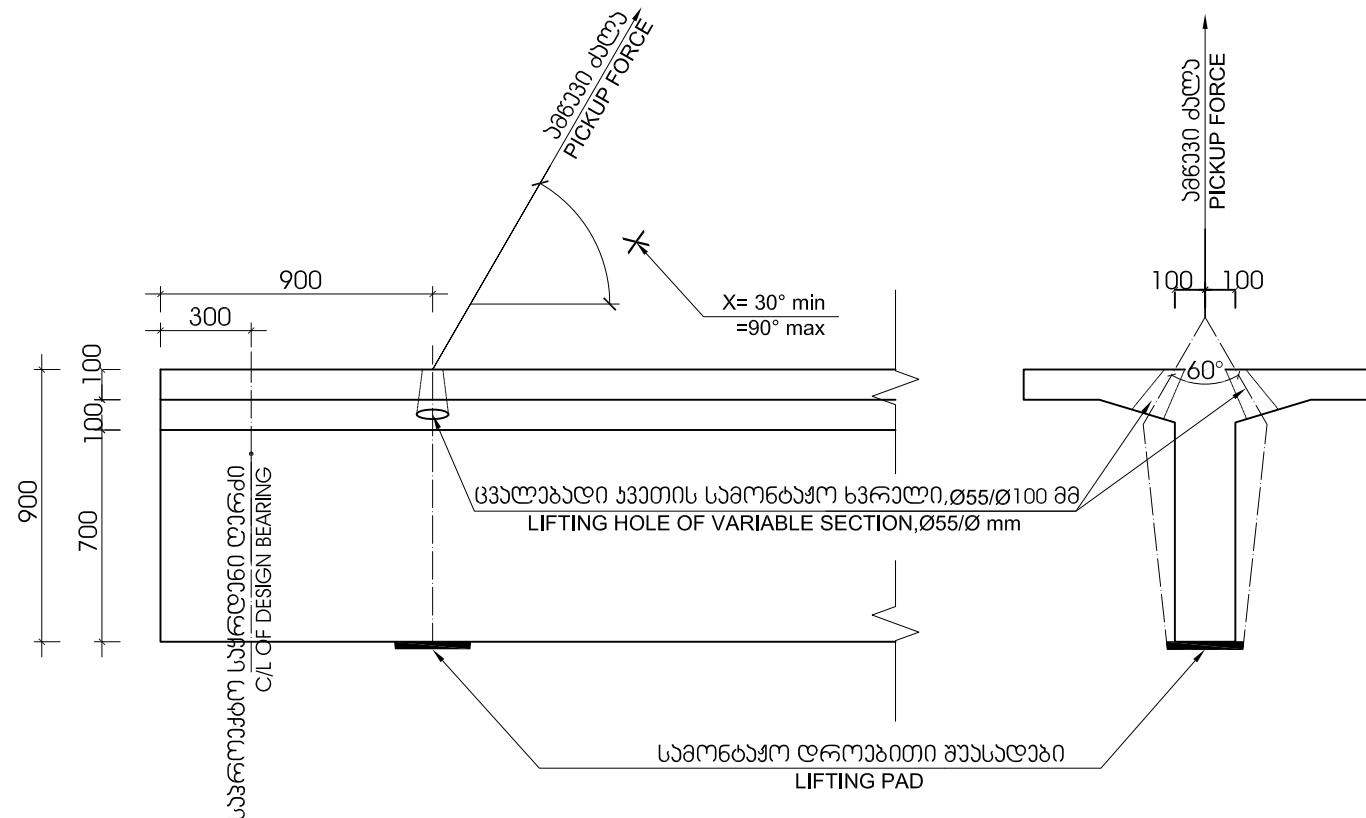

სიმძლივის არმინირების განრიგი / PILE REINFORCEMENT SCHEDULE

DETAIL 'A'



დეტალი A

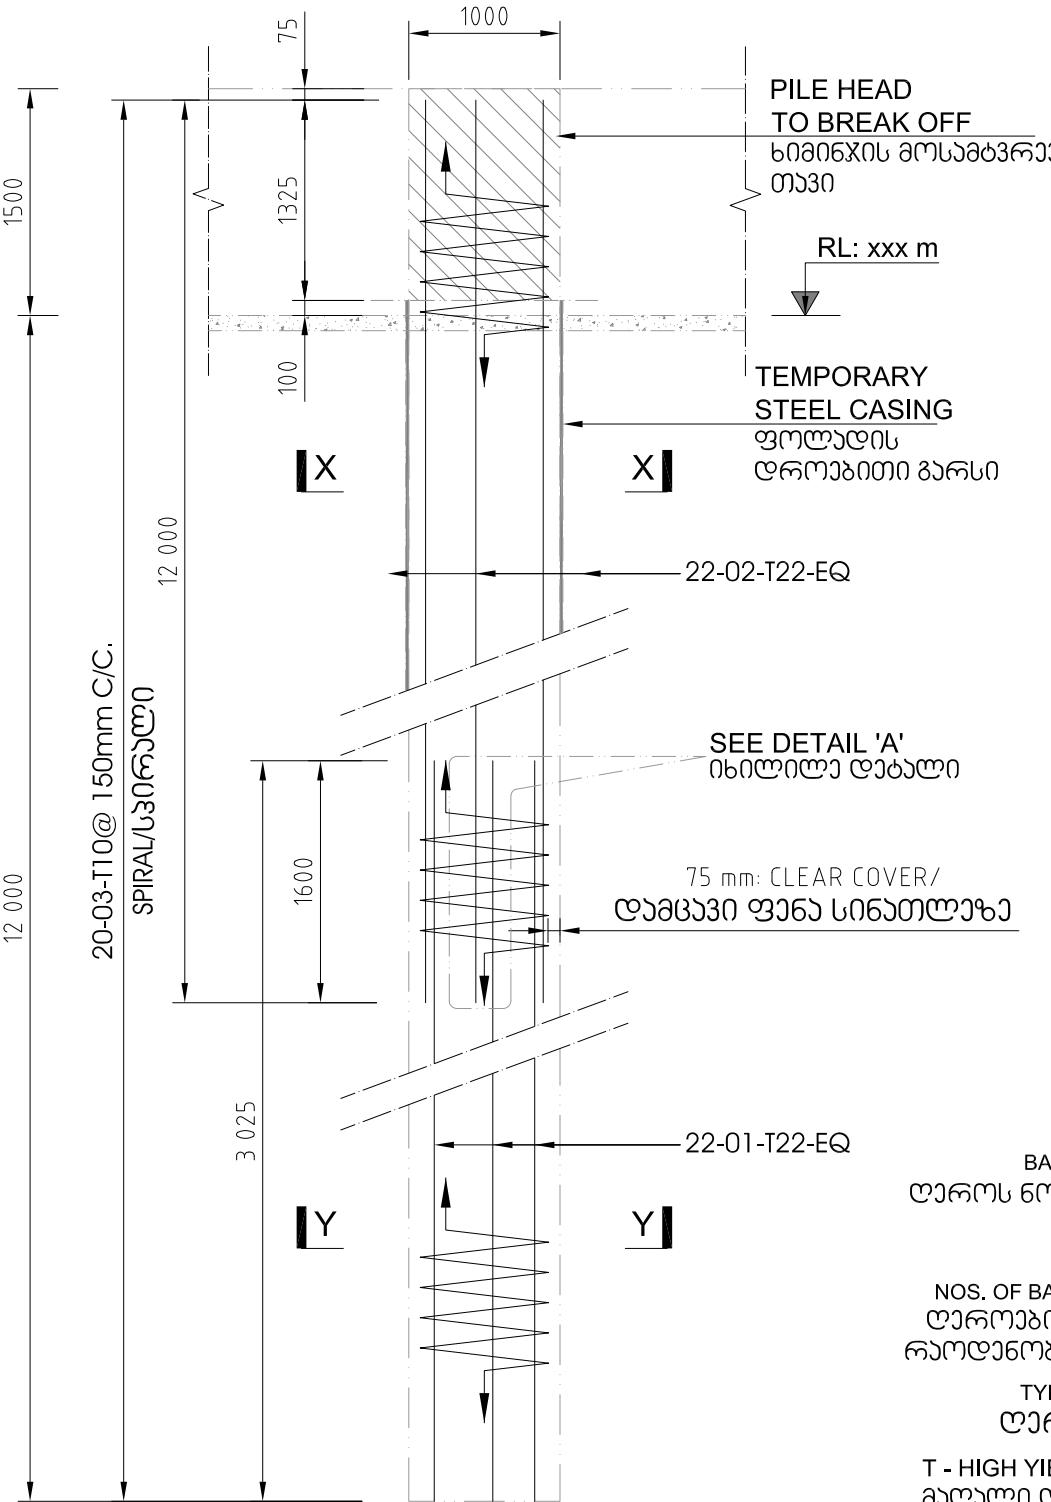

BAR MARKING

არმატურის მარკირება

BAR MARK	SPACING
ლარვის ნომერი	ბიჯი
NOS. OF BAR	
რაოდენობა	
TYPE OF REBAR	LOCATION/REMARKS
ლარვის ტიპი	ლარვის დიამეტრი
T - HIGH YIELD DEFORMED BAR/ არმოფილი რებარი არმატურა მაღალი დანადობის ზღვრით	ლარვის მდგრადი არმატურა
Y - DEFORMED MS BAR/ არმოფილი რებარი რებილი არმატურა	
R - ROUND MS BAR/ გლიცერი რებილი არმატურა	

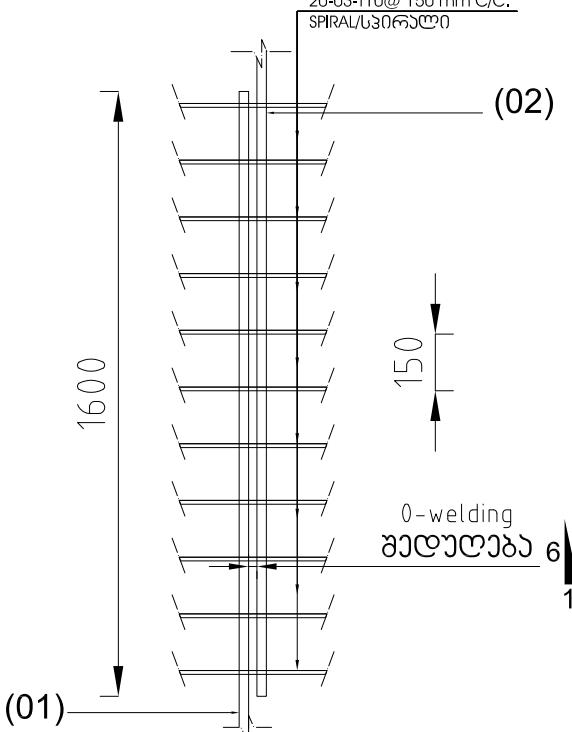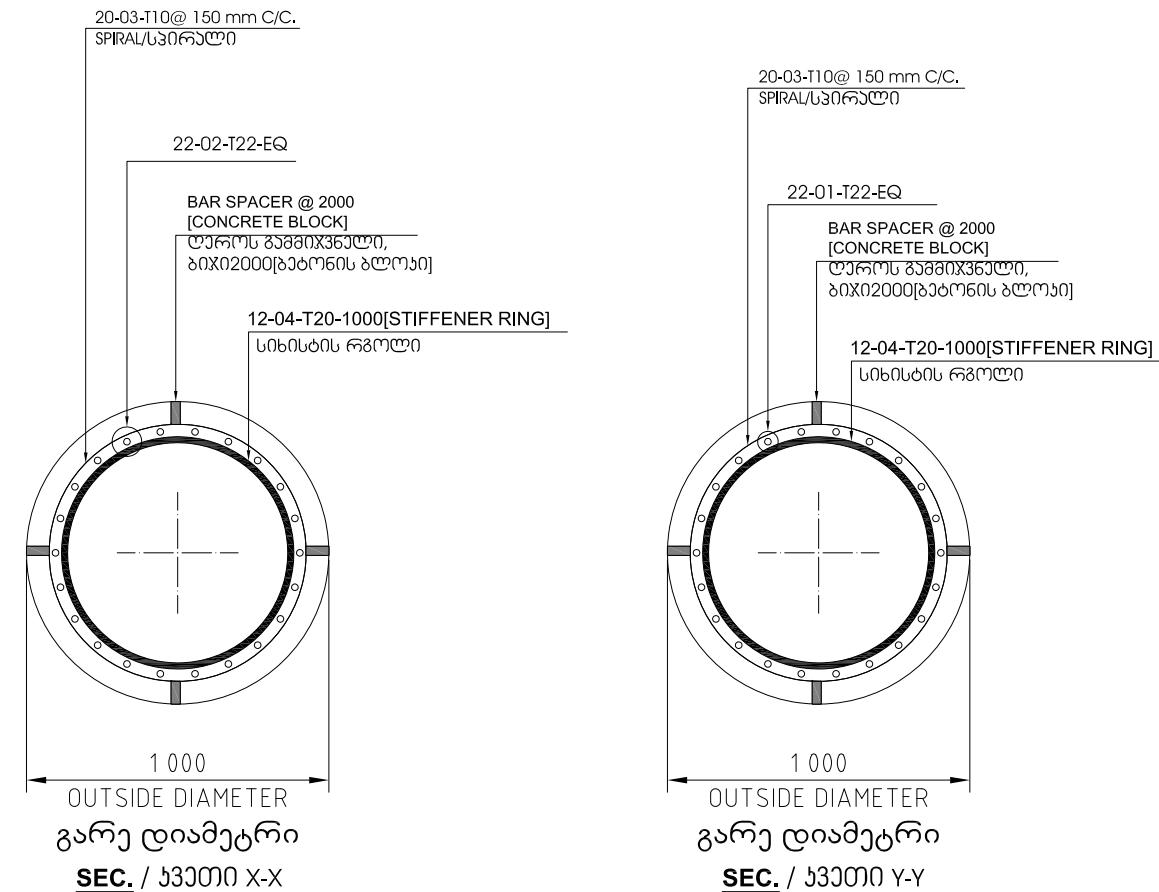

სიმძლივის დაზიანების მონაცემები/PILE LOAD DATA:

დაზიანების კონტრას კომბინაცია სიმძლივის ზღვრილი მდგრადი მდგრადი/STRENGTH

LOAD COMBINATION:

დაზიანების კონტრას კომბინაცია / INDIVIDUAL PILE LOAD = 2 308 kN

დაზიანების კონტრას კომბინაციას ზღვრილი მდგრადი მდგრადი/

SERVICE LOAD COMBINATION

დაზიანების კონტრას კომბინაცია / INDIVIDUAL PILE LOAD = 1 670 kN

საქაშალურადო საცდელი სიმძლივის დაზიანება / TEST LOAD FOR SERVICE

PILE: = 3 340 kN

A. GENERAL NOTES:

- ALL DIMENSIONS ARE IN MILLIMETER UNLESS OTHERWISE MENTIONED.
- DO NOT SCALE THIS DRAWING. USE GIVEN DIMENSIONS ONLY.
- THE CONTRACTOR MUST CHECK THE DIMENSIONS, LEVELS AND MEASUREMENTS. DISCREPANCIES IF ANY TO BE REPORTED TO THE ENGINEER BEFORE EXECUTION.

B. MATERIAL

- CONCRETE 28 DAYS STRENGTH IN CYLINDER, $f_c=30 \text{ MPa}$. THE TRIAL MIX DESIGN STRENGTH SHALL BE 40.0 MPa FOR 150 mm SLUMP.
- YIELD STRENGTH OF STEEL, $f_y = 420 \text{ MPa}$

C. COVERING

- ALL SIDES = 75mm

- ზოგადი გენერალი
1. ყველა ზომა მიღიღებულია, თუ სხვაგვარად არა მითითებული.
2. ზომას ნახაზის მასაზირისთვის ეს დაფიქსირდება, გამოიყენეთ მხოლოდ მითითებული ზომები.
3. კონტრას კომბინაცია უდალა შემოწეოს ზომები, ნიშანი და ანაზოგადი. რამდენ შესაბამის ზესახუს ცვერას
ზედოხების დროის სამაგისტროს დაცვურამდე.
- მასალა
1. 28 დღის გამონის ცილინდრული სიმძლივი
კუმულუური, $f_c=30 \text{ MPa}$, საცდელი ნარევი
სარიცხვო სიმძლივი უდალა იყოს 40.0 მან
გამონის 150 მმ ცილინდრული
2. ფოლიანი დანადობის ზღვრილი, $f_y = 420 \text{ MPa}$
3. გამონის დანადობის ზედოხები
ყველა მხრიდან 75 მმ სისქის სინათლე

				დამკოცებულია: „კოქს კონსალტინგ“ GMBH, შტავენბერგის 32-38, 56068 კოლნი, გერმანია	DESIGN CONSULTANT: KOCKS CONSULT GMBH, STEGEMANNSTRASSE 32-38, 56068 KOBLENZ, GERMANY	დამატებით: APPROVED BY: DATE	თარიღი DATE	სიმძლივის არმინირების საკონკრეტობად PILE REINFORCEMENT SCHEDULE	სახელმწიფო მდგრადი მდგრადი (გ-52) გულტებო-ხონის ს/გ-ის გ-4-ის მდგრადი მდგრადი გადასასვლის მარკებლის NEW BRIDGE CONSTRUCTION ON RIV. KUKHA AT KM 13 OF THE TSKALUBO-KHONI STATE HIGHWAY
25606, REV.	ცვლილებები AMENDMENTS	დამტკიცება: APPROVED BY:	თარიღი DATE	დამტკიცება: DRAWN BY:	ფრანგული / DRAWN BY:	თარიღი / DATE:	თარიღი / DATE:	განვითარების მინისტრის საქართველოს განვითარებისა და ინფრასტრუქტურის სამინისტრო, საქართველოს სამინისტროს განვითარებისა და ინფრასტრუქტურის სამინისტრო DEPARTMENTS OF ROADS OF GEORGIA, MINISTRY OF REGIONAL DEVELOPMENT AND INFRASTRUCTURE OF GEORGIA	განვითარების მინისტრის საქართველოს განვითარებისა და ინფრასტრუქტურის სამინისტრო GAZETTA DI GEORGIA / DRAWING: BR - STR - 04a



ხილის არმიაშის სპეციფიკაცია / PILE REINFORCEMENT DETAILS

20-03-T10@ 150mm C/C.\XSPIRAL/სპირალი

12-04-T20-1000[STIFFENER RING]

22-01-T22-EQ
L=3 025

22-02-T22-EQ
L=12 000

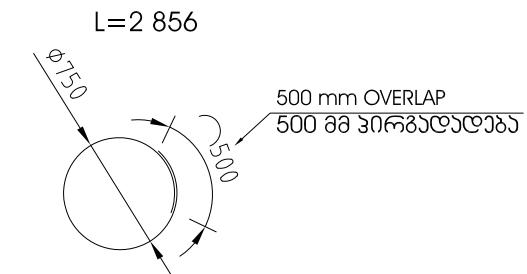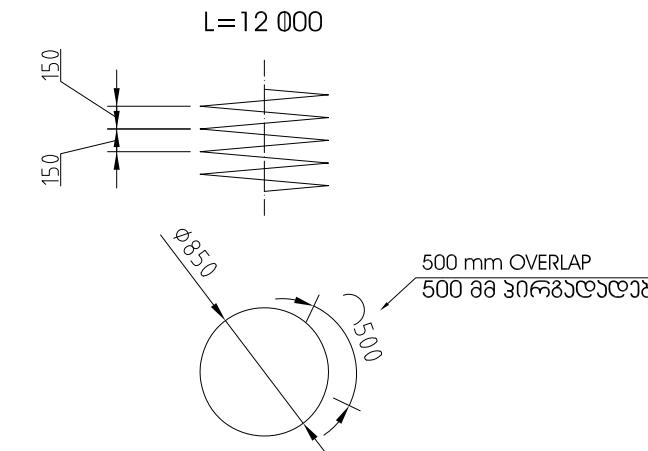

PILE MATERIAL SPECIFICATION / ხილის მასალის სპეციფიკაცია


ADDITIONAL INFORMATION დაგატებითი ინფორმაცია

BAR MARK დეროს მარკირება	TYPE&SIZE ტიპი და დიამეტრი	SPACING გაშვება	BAR LENGTH დეროს სიგრძე	NO OF MEMBERS ელემენტების რაოდ-გა	NO OF BARS IN THE MEMBER დეროების რაოდ-გა ელემენტი	TOTAL NUMBER რაოდ-გა სულ	TOTAL LENGTH სიგრძე სულ	TOTAL WEIGHT ყონა სულ	LOCATION / REMARKS მდებარეობა / გეგმვა
01	T22	EQ	3 025	1	22	22	66 550	199	LONGIT. BAR IN LOWER PART OF THE PILE ბრძოვი დერო ხილის ქვედა ნაწილში
02	T22	EQ	12 000	1	22	22	264 000	788	LONGIT. BAR IN UPPER PART OF THE PILE ბრძოვი დერო ხილის ზედა ნაწილში
03	T10	150	12 000	1	20	20	240 000	148	SPIRAL STIRRUP სპირალური შემკვრელი
04	T20	1 000	2 856	1	12	12	34 272	85	STIFFENER RING სისტემის რგოლი
5 % ALLOWANCE FOR LOSS OF STEEL MATERIAL: / ვოლადის ყონის ნამატი 5%-იანი დანაკარგისათვის:							61		
CONCRETE CLASS&VOLUME: / გეტონის კლასი და მოცულობა:					C30/37	9.42	m ³ / Pile მ ³ / ხილი	1 279.77	kgs / Pile კგ / ხილი
NOS OF PILES IN THE STRUCTURE / ხილების რაოდ-გა ნაშებობაში X 20									
TOTAL / სულ 188.49 m ³ / გ ³ 25 595.39 kgs / გგ									
NOS OF STRUCTURES / ნაგებობების რაოდ-გა X 1									
TOTAL / სულ 188.49 m ³ / გ ³ 25 595.39 kgs / გგ									

REV.	AMENDMENTS	APPROVED BY:	DATE	დამკობრებაში:	DESIGN CONSULTANT:	დამატების:	ხილის არმიაშის სპეციფიკაცია PILE REINFORCEMENT SCHEDULE	სახლმიწოდებელი მინისტრის ხელით განვითარებული სამინისტრო NEW BRIDGE CONSTRUCTION ON RIV. KUKHA AT KM 13 OF THE TSKALUBO-KHONI STATE HIGHWAY
				დაკრიტიკული / DRAWN BY:	KOCKS CONSULT GMBH, STEGEMANNSTRASSE 32-38, 56068 KOBLENZ, GERMANY	DATE		
DATA	REVISION	APPROVED BY:	DATE	DATA	REVISION	DATE	DATA	REVISION

ABUTMENT PILE CAP REINFORCEMENT DETAILS

განაკირა გარჯოს როსტვერს არმილირების სპეციფიკაცია

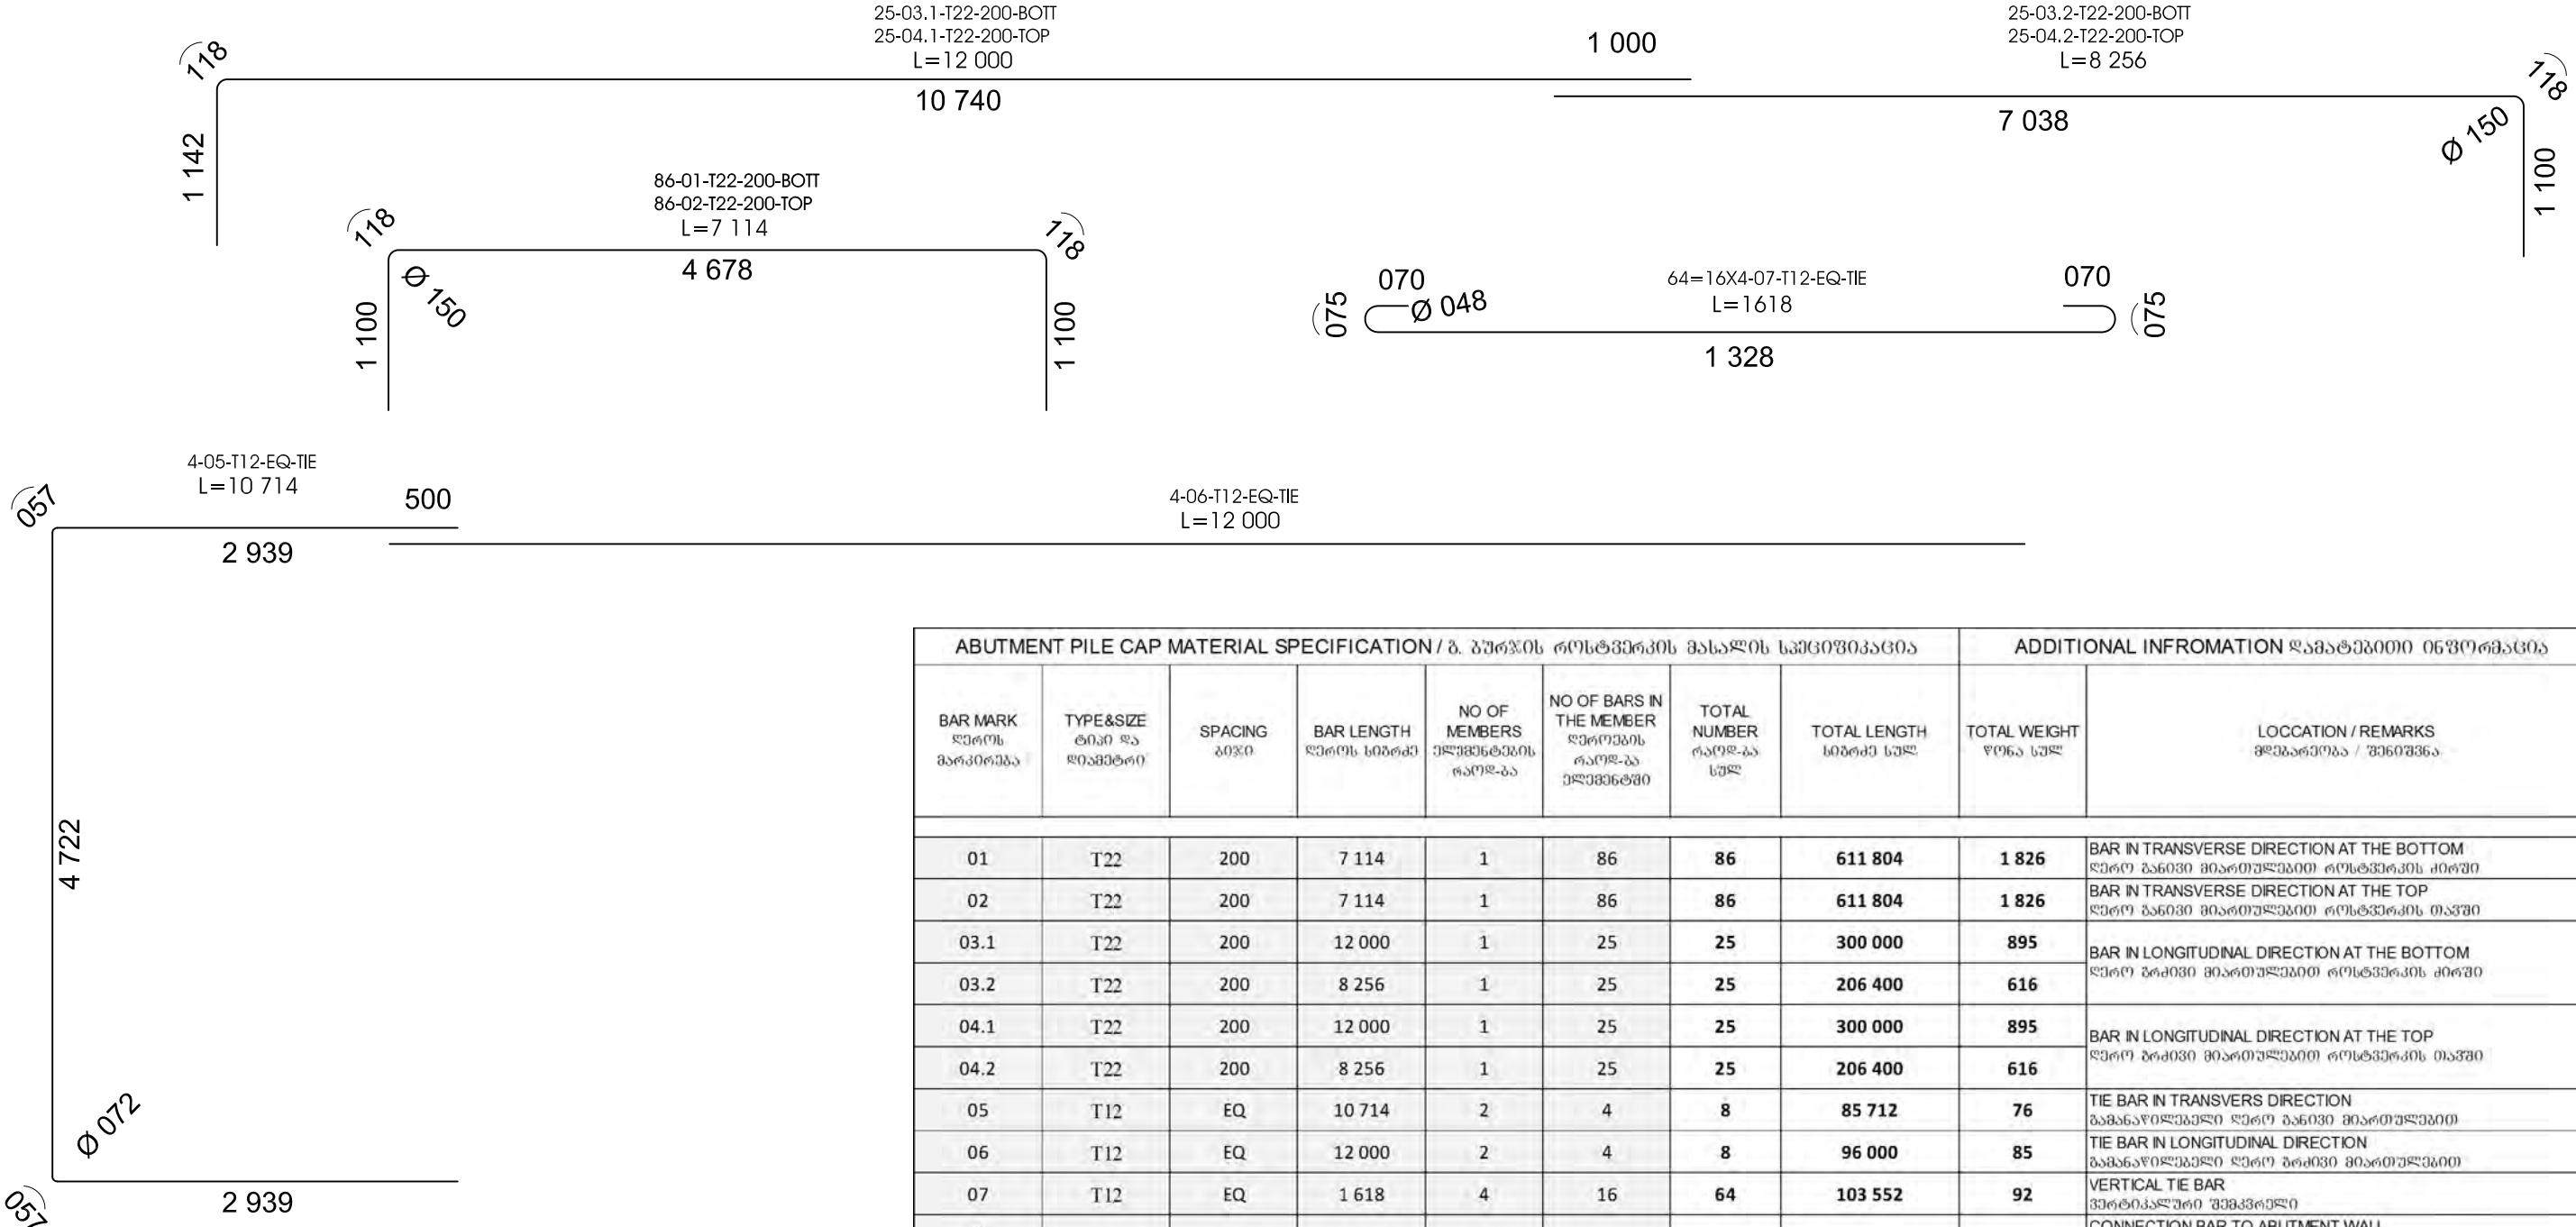

ABUTMENT PILE CAP MATERIAL SPECIFICATION / අ. ප්‍රාග්ධන රුම්ස්ට්‍රේචිස් පාසාලිස් සේයොජ්පාඩ්ස								ADDITIONAL INFORMATION දායාත්මකයින් තීවුණුවයාදෙනු		
BAR MARK දැක්වා යාරු මාරුකෝරුවයා	TYPE&SIZE අංක සහ උගාම්පාල	SPACING අංකෝ	BAR LENGTH දැක්වා නොවේ	NO OF MEMBERS දැක්වා නොවේ නොවේ	NO OF BARS IN THE MEMBER දැක්වා නොවේ නොවේ නොවේ	TOTAL NUMBER ගැඹුදා නොවේ	TOTAL LENGTH නොවේ නොවේ	TOTAL WEIGHT ගැඹුදා නොවේ	LOCATION / REMARKS නොවේ / නොවේ	
01	T22	200	7 114	1	86	86	611 804	1 826	BAR IN TRANSVERSE DIRECTION AT THE BOTTOM දැක්වා පාන්සඳ මැඟ්‍රැට්‍රේචිස් රුම්ස්ට්‍රේචිස් පාරුවයා	
02	T22	200	7 114	1	86	86	611 804	1 826	BAR IN TRANSVERSE DIRECTION AT THE TOP දැක්වා පාන්සඳ මැඟ්‍රැට්‍රේචිස් රුම්ස්ට්‍රේචිස් තාප්‍රා	
03.1	T22	200	12 000	1	25	25	300 000	895	BAR IN LONGITUDINAL DIRECTION AT THE BOTTOM දැක්වා ජ්‍රේප්‍රා මැඟ්‍රැට්‍රේචිස් රුම්ස්ට්‍රේචිස් තාප්‍රා	
03.2	T22	200	8 256	1	25	25	206 400	616		
04.1	T22	200	12 000	1	25	25	300 000	895	BAR IN LONGITUDINAL DIRECTION AT THE TOP දැක්වා ජ්‍රේප්‍රා මැඟ්‍රැට්‍රේචිස් රුම්ස්ට්‍රේචිස් තාප්‍රා	
04.2	T22	200	8 256	1	25	25	206 400	616		
05	T12	EQ	10 714	2	4	8	85 712	76	TIE BAR IN TRANSVERS DIRECTION දැක්වා පාන්සඳ මැඟ්‍රැට්‍රේචිස් රුම්ස්ට්‍රේචිස් මැඟ්‍රැට්‍රේචිස්	
06	T12	EQ	12 000	2	4	8	96 000	85	TIE BAR IN LONGITUDINAL DIRECTION දැක්වා පාන්සඳ මැඟ්‍රැට්‍රේචිස් රුම්ස්ට්‍රේචිස් මැඟ්‍රැට්‍රේචිස්	
07	T12	EQ	1 618	4	16	64	103 552	92	VERTICAL TIE BAR දැක්වා පාන්සඳ මැඟ්‍රැට්‍රේචිස්	
*									CONNECTION BAR TO ABUTMENT WALL දැක්වා පාරුවයා දායාත්මකයින් පාරුවයා	
**									CONNECTION BAR TO WING WALL දැක්වා පාන්සඳ දායාත්මකයින් පාරුවයා	
***									CONNECTION BAR TO REGULATION WALL දැක්වා පාන්සඳ දායාත්මකයින් පාරුවයා	
5 % ALLOWANCE FOR LOSS OF STEEL MATERIAL: / පොදු අංක ගැඹුදා නොවේ 5% පාරුවයා දානායාරුව්පාඩ්ස								346		
CONCRETE CLASS&VOLUME: / පිහිට්‍රේචිස් පාසාලිස් දා මැඟ්‍රැට්‍රේචිස්:					C30/37	128.25 m^3 / m^3	m^3 / Pile Cap	7 272.92	kgs / Pile Cap ස්ථානික මැඟ්‍රැට්‍රේචිස්	

NOS OF PILE CAPS IN THE STRUCTURE / გეოსტრუქტურის სამუშაოები

2



TOTAL / 合計 256

14 545.84 kgs /

NUCLEAR STRUCTURES / புதிய நிலைகள்

— 1 —



ABUTMENT WALL REINFORCEMENT SCHEDULE
განაკორა ბურჯის ხადლის არმინების განრიგი

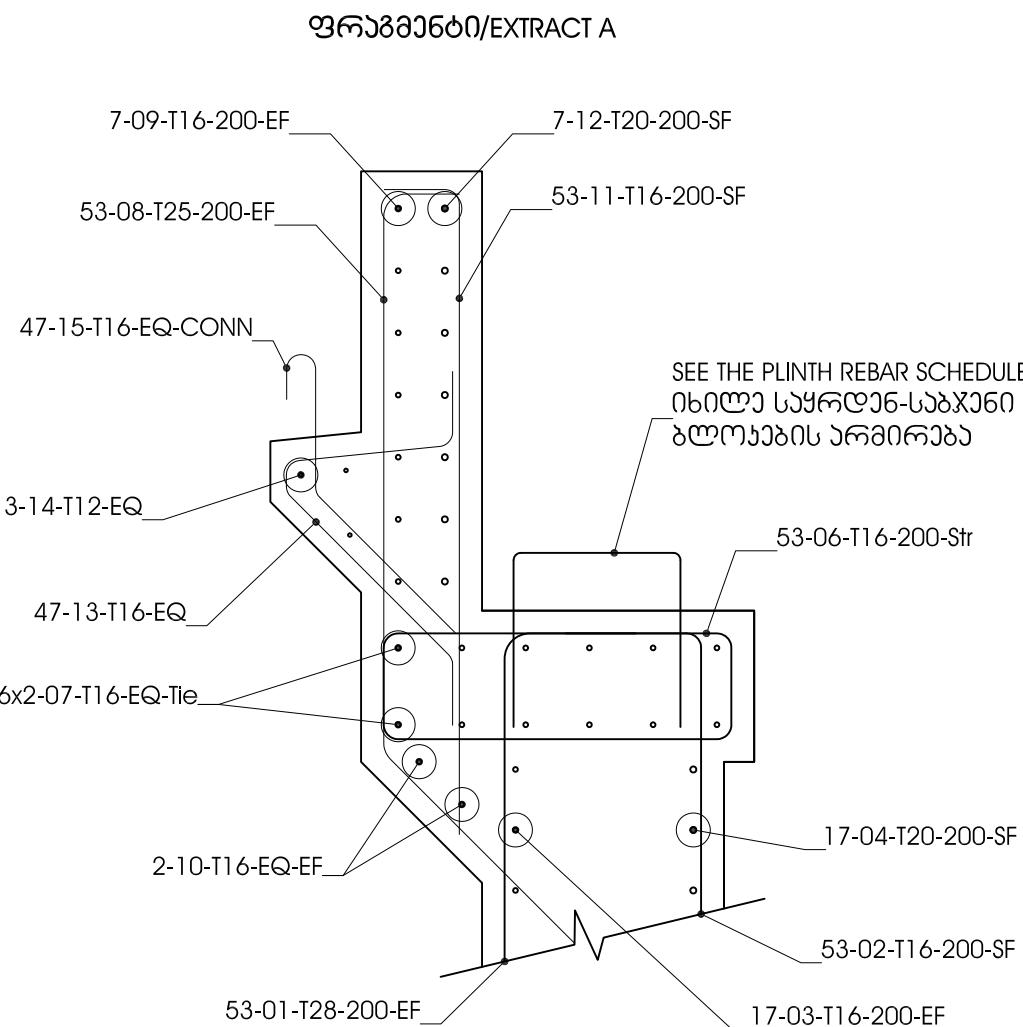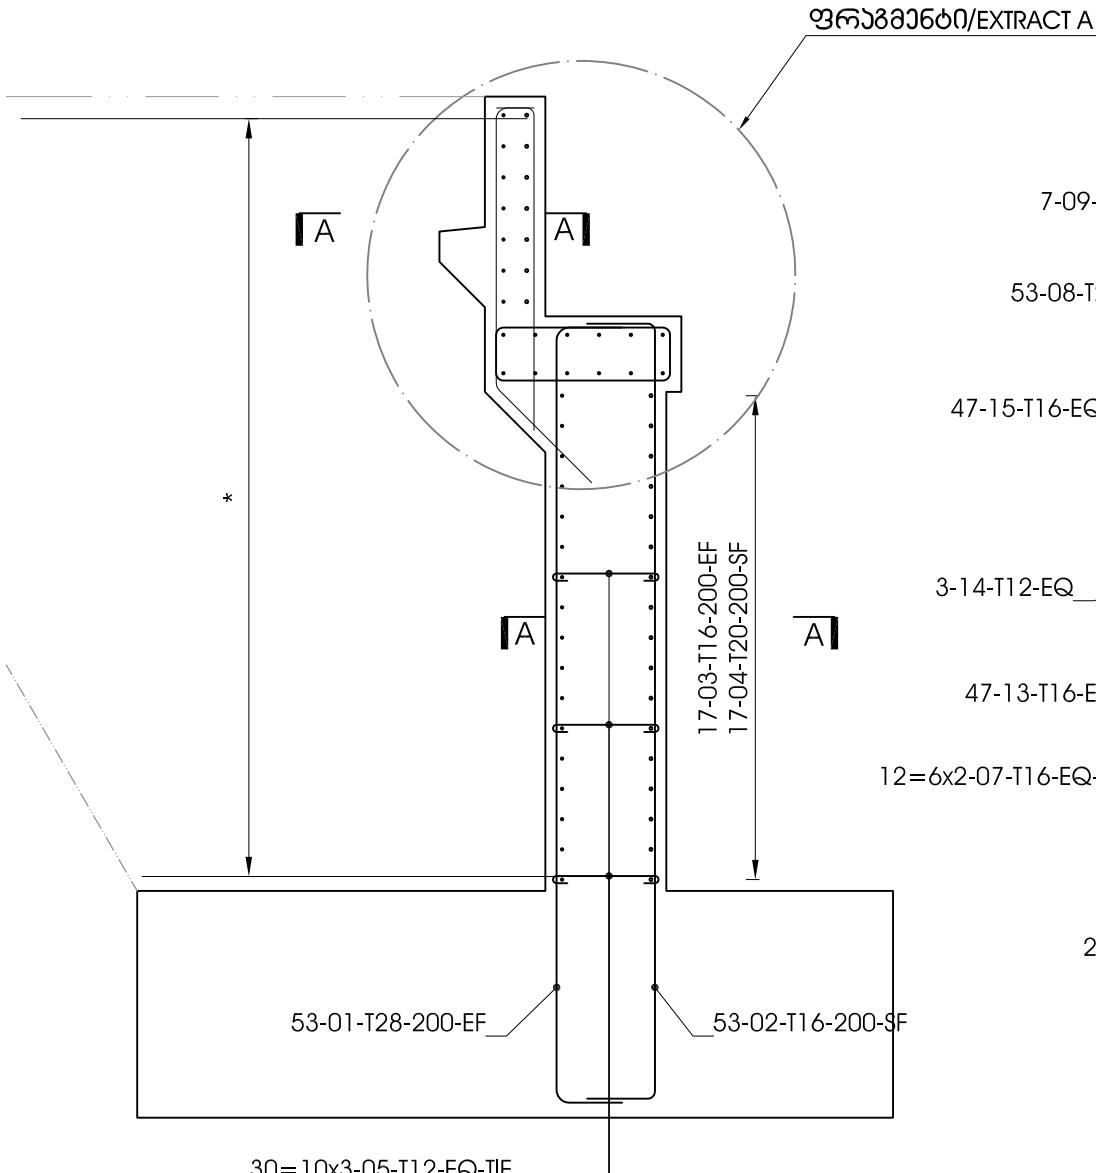

* - იხილეთ ფრთის არმინების განრიგი
SEE WING WALL REBAR SCHEDULE

გრძელი/SECTION A-A

53-08-T25-200-EF
53-11-T16-200-SF

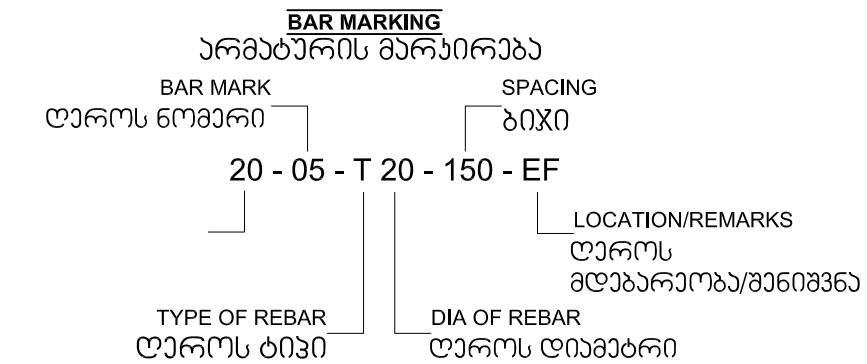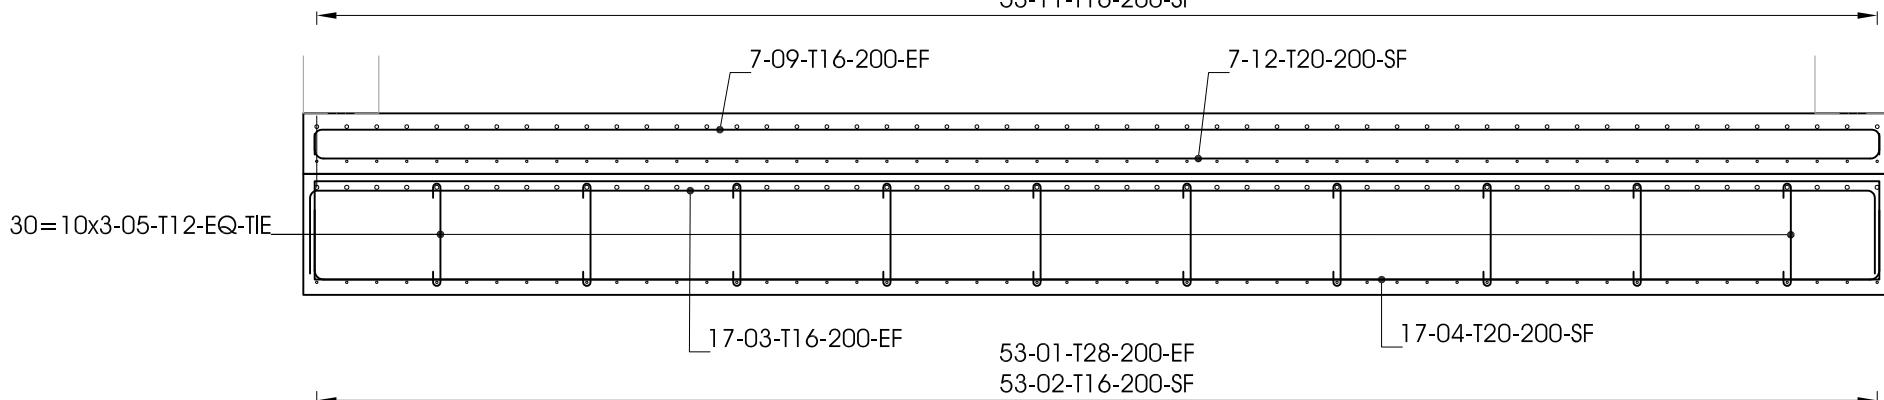

A. ზოგადი შენიშვნა

1. ყველა ზომა მილიმეტრისა, თუ სხვაგვარად არა მითითებულია, მომცველი მითითებული ზომები.
2. ზომას ნახადის მასშაბირებით ეს დასჭირდეთ, გამოიყენეთ მომცველ მითითებული ზომები.
3. კონტაქტორები უნდა შეამონეონ ზომები, ნიშნულები და ანგლოზები, რაიმა შესაბამის ზესაცა ცენტროს ზემოხელვალ ინიციატის სამაჩალს დაწერეთ.

B. მსუბუკი

1. 28 დღის ბატონის ცილინდრული სიმძინე კუმპნენსი, $f_c = 30$ მპა, საცდელი ნარივის საკროპო სიმძინე უნდა იყოს 40.0 მპა.
2. ფოლადის დანადგას ზღვარი, $f_y = 420$ მპა

C. ბატონის დამზადება:
ყველა მნილა 75 მმ სისქის სიღრთლეები

A. GENERAL NOTES:

1. ALL DIMENSIONS ARE IN MILLIMETER UNLESS OTHERWISE MENTIONED.
2. DO NOT SCALE THIS DRAWING. USE GIVEN DIMENSIONS ONLY.
3. THE CONTRACTOR MUST CHECK THE DIMENSIONS, LEVELS AND MEASUREMENTS. DISCREPANCIES IF ANY TO BE REPORTED TO THE ENGINEER BEFORE EXECUTION.

B. MATERIAL


1. CONCRETE 28 DAYS STRENGTH IN CYLINDER, $f_c = 30 \text{ MPa}$. THE TRIAL MIX DESIGN STRENGTH SHALL BE 40.0 MPa.
2. YIELD STRENGTH OF STEEL, $f_y = 420 \text{ MPa}$

C. COVERING

- a. ALL SIDES = 75mm

			დამკორებები:	DESIGN CONSULTANT: „KOCKS CONSULT GMBH, STEGEMANNSTRASSE 32-38, 56068 KOBLENZ, GERMANY”	დამტკიცება:	APPROVED BY: DATE	განაკორა ბურჯის ხადლის არმინების საექივივანო	სახელმწიფო მინისტრის (3-52) ფულტან-ხორის ს/ზ-ს ა.3-4-2
35606, REV.	ცვლილებები	დამტკიცება:	DESIGNED BY: DATE	დრაფტი / DRAWN BY: DATE	გამომზადება:	SCALE: NA	განაკორა ბურჯის ხადლის არმინების საექივივანო	აღ. კუხა ასაკის სახელი გადასაცვლის მდგრადი
							ABUTMENT WALL REINFORCEMENT SCHEDULE	NEW BRIDGE CONSTRUCTION ON RIV. KUKHA AT KM 13 OF THE SKALTUBO-KHONI STATE HIGHWAY

განაკორა ბურჯის ხადლის არმინების საექივივანო
განახლების მომდევნო განვითარებისა და მდგრადი კურსის სამინისტრო,
საქართველოს სამინისტროს სამინისტრო განვითარების და მდგრადი კურსის სამინისტრო
DEPARTMENTS OF ROADS OF GEORGIA, MINISTRY OF REGIONAL DEVELOPMENT AND INFRASTRUCTURE OF GEORGIA
GA 60605, თბილისის გარეთის გამზირი განვითარების მინისტრის სამინისტრო
დრაფტი / DRAWING: BR - STR - 006a

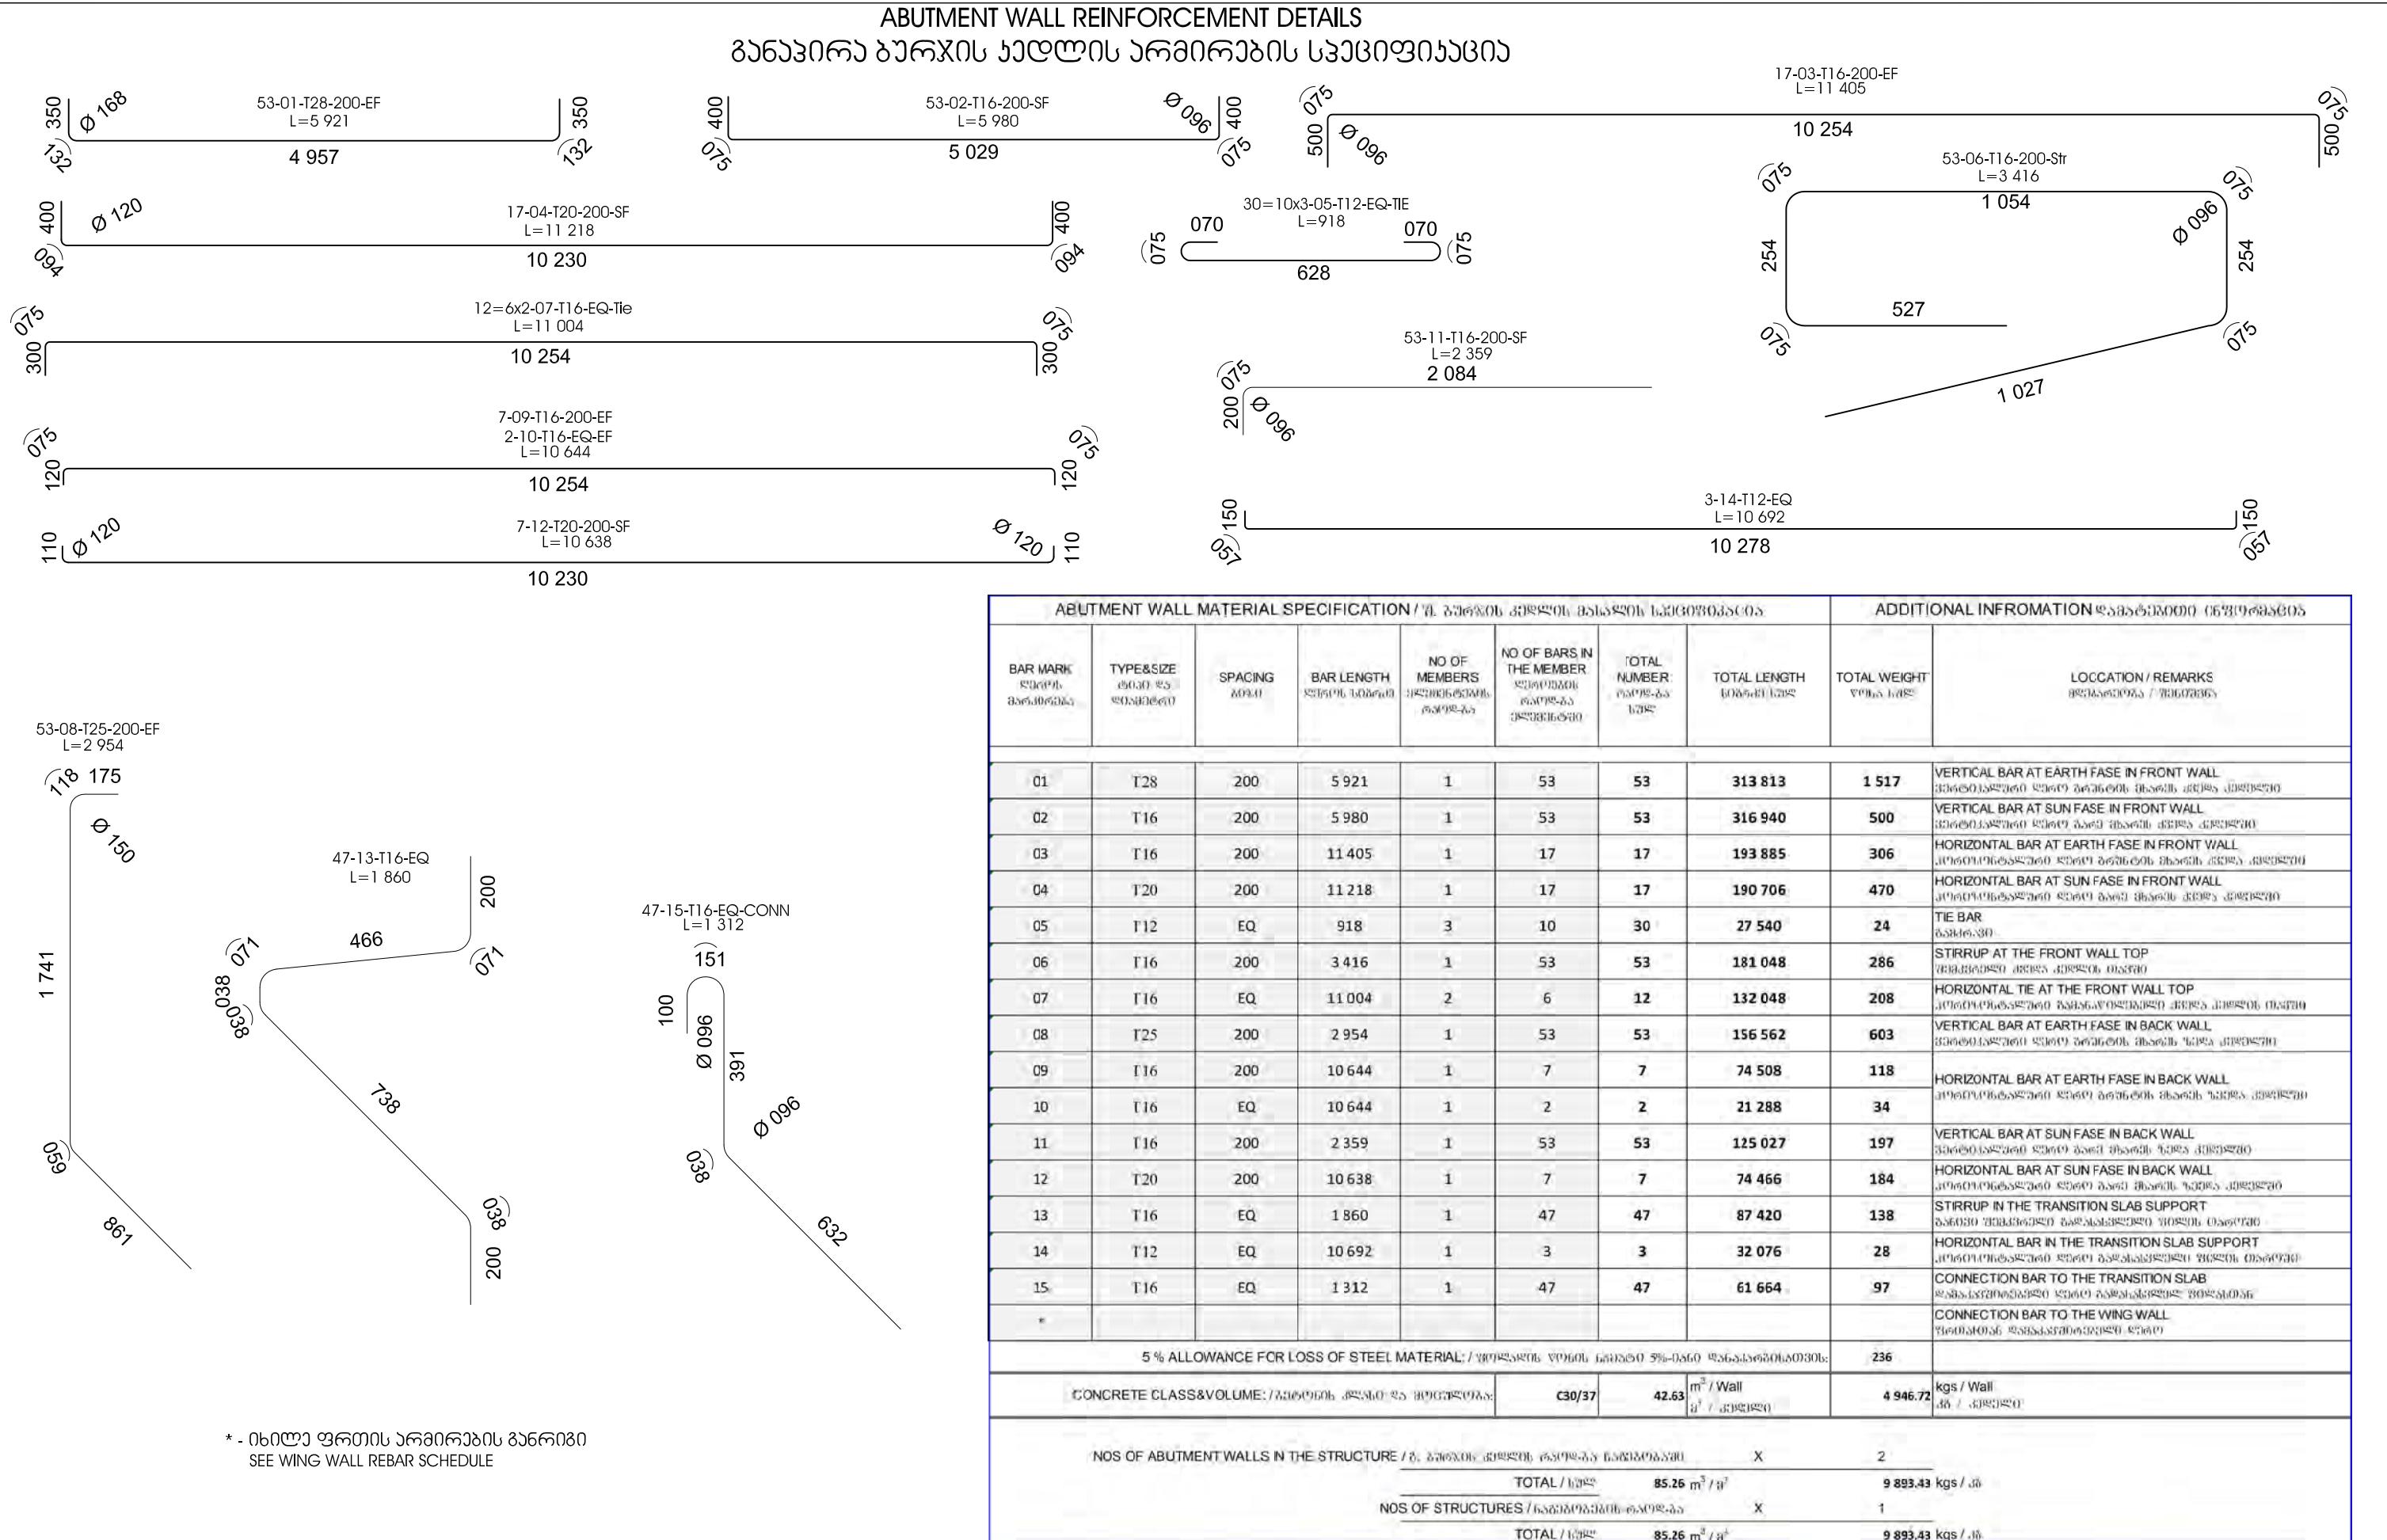


* - ინტერიერის არმორის განრიგოვა
SEE WING WALL REBAR SCHEDULE

				დამატებითი:	APPROVED BY:	განაკირა ბარჯის ელემენტის არმორის საცდებისაცი ABUTMENT WALL REINFORCEMENT SCHEDULE	სახელმწიფო მინისტრის მიერ გადასახლებული მინისტრის აღ. ქართველი სახელი გადასახლებული მინისტრი				
				DESIGN CONSULTANT:							
35606, REV.	ცვლილებები AMENDMENTS	APPROVED BY:	DATE	„KOCKS CONSULT GMBH, STEGEMANNSTRASSE 32-38, 56068 KOBLENZ, GERMANY	DATE	განაკირა ბარჯის ელემენტის არმორის საცდებისაცი ABUTMENT WALL REINFORCEMENT SCHEDULE	NEW BRIDGE CONSTRUCTION ON RIV. KUKHA AT KM 13 OF THE TSALKUBO-KHONI STATE HIGHWAY				
				DESIGNED BY:							
DRAWN BY / DESIGNER:				DRAWN BY / DRAWN BY:	SCALE: NA ORIGINAL DRAWING SIZE: A3 (420 x 297)		საქართველოს გეოგრაფიული გადამოწმენისა და მეცნიერებლური სამინისტრო, საქართველოს სამინისტროს მიერ გადასახლებული მინისტრი				
CHECKED BY / CHECKED BY:				DATE / DATE:	DRAWING: BR - STR - 006b		DEPARTMENTS OF ROADS OF GEORGIA, MINISTRY OF REGIONAL DEVELOPMENT AND INFRASTRUCTURE OF GEORGIA				

ABUTMENT PLINTH REINFORCEMENT SCHEDULE

გ. ბარჯაბის საყრდენ-საბჭოები ბლოკების არმიტინების სპეციფიკაცია

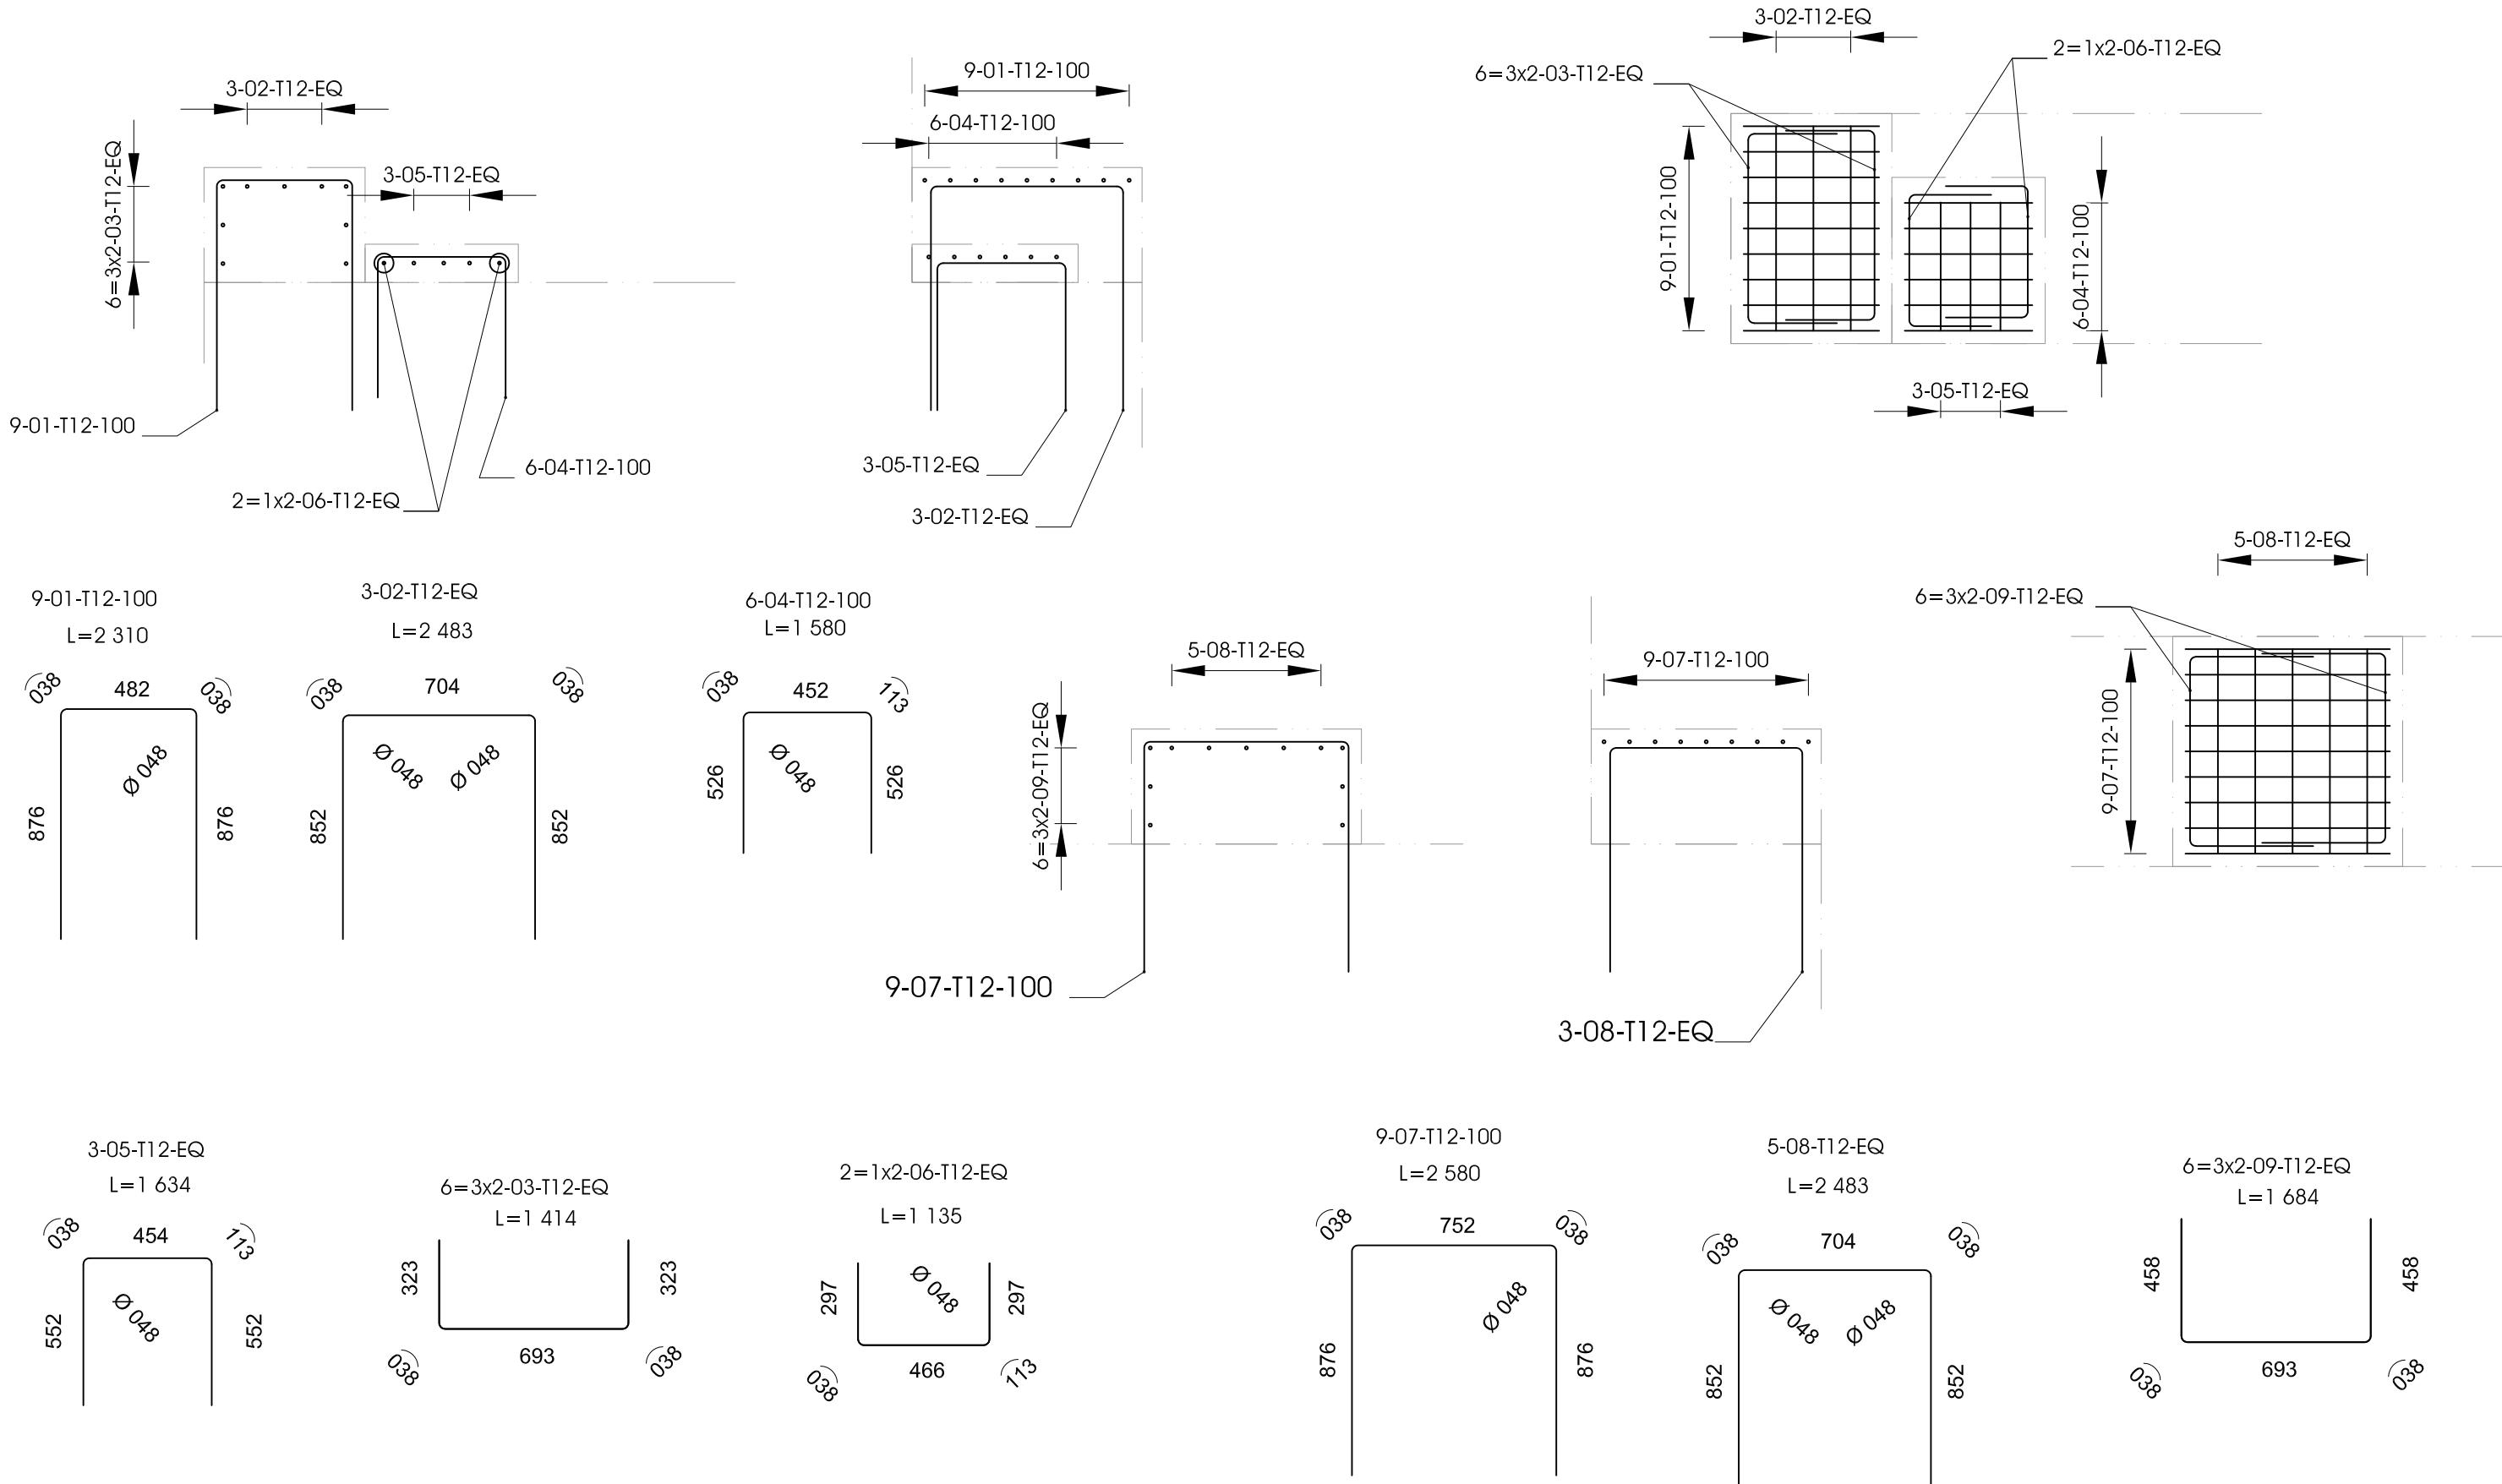

ABUTMENT PLINTH REINFORCEMENT SCHEDULE

გ. ბურჯაბის საყრდენ-საბაზენი პლონების არმინირების საციფიკაცია

REBAR SCHEDULE OF PLINTH ON ABUTMENT / საყრდენი/სიმძლვი ბლოკების არმინების განრიგის გურჯავი								ADDITIONAL INFORMATION დამატებითი ინფორმაცია		
BAR MARK ლერტის მარკირება	TYPE&SIZE ტიპი და დიამეტრი	SPACING 30X0	BAR LENGTH ლეროს სიბრტე	NO OF MEMBERS ელემენტების რაოდ-ბა	NO OF BARS IN THE MEMBER ლერტის რაოდ-ბა ელემენტში	TOTAL NUMBER რაოდ-ბა სულ	TOTAL LENGTH სიბრტე სულ	TOTAL WEIGHT სულ სულ	LOCATION / REMARKS მდგარეობა / გენერაცია	
01	T12	100	2,310	2	9	18	41,580	37	U-BAR IN TRANSVERSE DIRECTION IN SEISMIC PLINTH ნაგებალი განრიგი მიართულებით სიმძლვი საბჯენი	
02	T12	EQ	2,483	2	3	6	14,898	13	U-BAR IN LONGITUDINAL DIRECTION IN SEISMIC PLINTH ნაგებალი გრძელი მიართულებით სიმძლვი საბჯენი	
03	T12	EQ	1,414	2	6	12	16,968	15	HORIZONTAL STIRRUP IN SEISMIC PLINTH კორისტონტალური შემკვრელი სიმძლვი საბჯენი	
04	T12	100	1,580	8	6	48	75,840	67	U-BAR IN TRANSVERSE DIRECTION IN BEARING PLINTH ნაგებალი განრიგი მიართულებით საყრდენ გლოცვი	
05	T12	EQ	1,634	8	3	24	39,216	35	U-BAR IN LONGITUDINAL DIRECTION IN BEARING PLINTH ნაგებალი გრძელი მიართულებით საყრდენ გლოცვი	
06	T12	EQ	1,135	8	2	16	18,160	16	HORIZONTAL STIRRUP IN BEARING PLINTH კორისტონტალური შემკვრელი საყრდენ გლოცვი	
07	T12	100	2,580	2	9	18	46,440	41	U-BAR IN TRANSVERSE DIRECTION IN SEISMIC PLINTH ნაგებალი განრიგი მიართულებით სიმძლვი საბჯენი	
08	T12	EQ	2,483	2	5	10	24,830	22	U-BAR IN LONGITUDINAL DIRECTION IN SEISMIC PLINTH ნაგებალი გრძელი მიართულებით სიმძლვი საბჯენი	
09	T12	EQ	1,684	2	6	12	20,208	18	HORIZONTAL STIRRUP IN SEISMIC PLINTH კორისტონტალური შემკვრელი სიმძლვი საბჯენი	
5 % ALLOWANCE FOR LOSS OF STEEL MATERIAL: / ვოლადის შრების გამატი 5%-იანი დანაკარგისათვის:								13		
CONCRETE CLASS&VOLUME: / გეტრინის კლასი და მოცულობა:					C30/37	1.71	m ³ / Plinth მ ³ / გლოცვი	277.92	kgs / Plinth კგ / გლოცვი	

NOS OF PLINTH SETS IN THE STRUCTURE / ପଲିନ୍ଥ କଣ୍ଠରେ ଅଛିଥିରେ କିମ୍ବା କିମ୍ବା କିମ୍ବା

x 2

TOTAL / სულ **3.41 m³ / a³** **555.84 kgs / ბაზარი**

STRUCTURES / ნაგებობების რაოდ-გა X 1

TOTAL / ԵՋԸ **3.41** $\text{m}^3/\text{գ}^3$ **555.84** kgs / ՅՃ

BAR MARKING	
1. නිර්මාණ සංඛ්‍යාව සහ ප්‍රතිච්ඡාල ප්‍රමාණය	
BAR MARK	SPACING
අඟලුව තුනක්	80X0
20 - 05 - T	20 - 150 - EF
NOS. OF BAR	LOCATION/REMARKS
අඟලුව තුනක්	අඟලුව මධ්‍යාරාගාව/පැන්වෙන
TYPE OF REBAR	DIA OF REBAR
අඟලුව තුනක්	අඟලුව අඩාවාත්කර
T - HIGH YIELD DEFORMED BAR/ එකීනු අඩාවාත්කර නිර්මාණ මාලාලු ආගාලුව තුනක්	

ა. ზოგადი ზენიტები

1. ყველა ზომა მილიმეტრაზე, თუ სხვაგვარად არია
მითითებული.
2. ზომას ნახაზის გასამართლით ეს დაადგინო,
გამოიყენოთ მხოლოდ მითითებული ზომები.
3. პანტრაკტორის უდინა გამომცველ ზომები, ნიმუშები
და ანაზომები. რაიმა უკასაბამობის შესახებ ეცნობო
ზელმენდველ ძენიტეს სამართლოს დაწყებამდე.
- B. მასალები
1. 28 დღის ბაზონის ცილინდრული სიმძლავე კუმვაზე,
 $f_c = 30$ მპა, საცდელი ნარცისის საპროექტო სიმძლავე
უდინა იყოს 40,0 მპა.
2. ფოლადის დანალობის ზღვარი, $f_y = 420$ მპა
- C. ბაზონის აუმცვი ფირა:

ყველა მხრიდან 50 მმ სისქის სინატლეზ

A. GENERAL NOTES:

1. ALL DIMENSIONS ARE IN MILLIMETER UNLESS OTHERWISE MENTIONED.
 2. DO NOT SCALE THIS DRAWING. USE GIVEN DIMENSIONS ONLY.
 3. THE CONTRACTOR MUST CHECK THE DIMENSIONS, LEVELS AND MEASUREMENTS. DISCREPANCIES IF ANY TO BE REPORTED TO THE ENGINEER BEFORE EXECUTION.

B. MATERIAL

1. CONCRETE 28 DAYS STRENGTH IN CYLINDER, $f_c' = 30 \text{ MPa}$. THE TRIAL MIX DESIGN STRENGTH SHALL BE 40.0 MPa.
 2. YIELD STRENGTH OF STEEL, $f_y = 420 \text{ MPa}$.

C. COVERING

- a. ALL SIDES = 50mm

					სამინისტროს მიერ გადაწყვეტილი სამუშაოს შესრულების მდგრადი მოვალეობა NEW BRIDGE CONSTRUCTION ON RIV. KUKHA AT KM 13 OF THE TSKALTUBO-KHONI STATE HIGHWAY
					საქართველოს რეგიონული განვითარების მინისტრის სამინისტრო საქართველოს სამინისტროს მიერ გადაწყვეტილი სამუშაოს შესრულების მდგრადი მოვალეობა DEPARTMENTS OF ROADS OF GEORGIA, MINISTRY OF REGIONAL DEVELOPMENT AND INFRASTRUCTURE OF GEORGIA
განხ. REV.	ცვლილებები AMENDMENTS	დამტკიცება: APPROVED BY:	თარიღი DATE	დამტკიცება / DESIGNED BY: DRAWN BY:	საქართველოს მინისტრის სამინისტრო / ORIGINAL DRAWING SIZE: A3 (420 x 297) განხ. 007b / DRAWING: BR - STR - 007b
				მიმღება: CHECKED BY:	მიმღების თარიღი / DATE: